

#### ОБЩЕСТВО С ОГРАНИЧЕННОЙ ОТВЕТСТВЕННОСТЬЮ «ЕВРОПЕЙСКИЕ МЕТОДЫ СТРОИТЕЛЬСТВА»

СРО № П.037.50.7401.11.2015 от 27.11.2015 г.

Заказчик: ООО «Симон Джессо»

Жилой дом с подземной автостоянкой, расположенный по адресу: Московская обл., Одинцовский район, д. Бородки, ул. Парковая, участок 1

#### РАБОЧАЯ ДОКУМЕНТАЦИЯ

Отопление, вентиляция и кондиционирование воздуха

Часть 1 «Жилой дом» Секции 1-6

Книга 2. Кондиционирование воздуха

Шифр: 161728-ОВК



#### ОБЩЕСТВО С ОГРАНИЧЕННОЙ ОТВЕТСТВЕННОСТЬЮ **«ЕВРОПЕЙСКИЕ МЕТОДЫ СТРОИТЕЛЬСТВА»**

СРО № П.037.50.7401.11.2015 от 27.11.2015 г.

Заказчик: ООО «Симон Джессо»

Жилой дом с подземной автостоянкой, расположенный по адресу: Московская обл., Одинцовский район, д. Бородки, ул. Парковая, участок 1

#### РАБОЧАЯ ДОКУМЕНТАЦИЯ

Отопление, вентиляция и кондиционирование воздуха

Часть 1 «Жилой дом» Секции 1-6

Книга 2. Кондиционирование воздуха

Шифр: 161728-ОВК

Генеральный директор

ГИП

Ю.. В.І

Ю.А. Баранникова


В.В. Тунеголовец

Изм.	№ док.	Подп.	Дата

2017

т. Подп. и дата Взам. инв. №




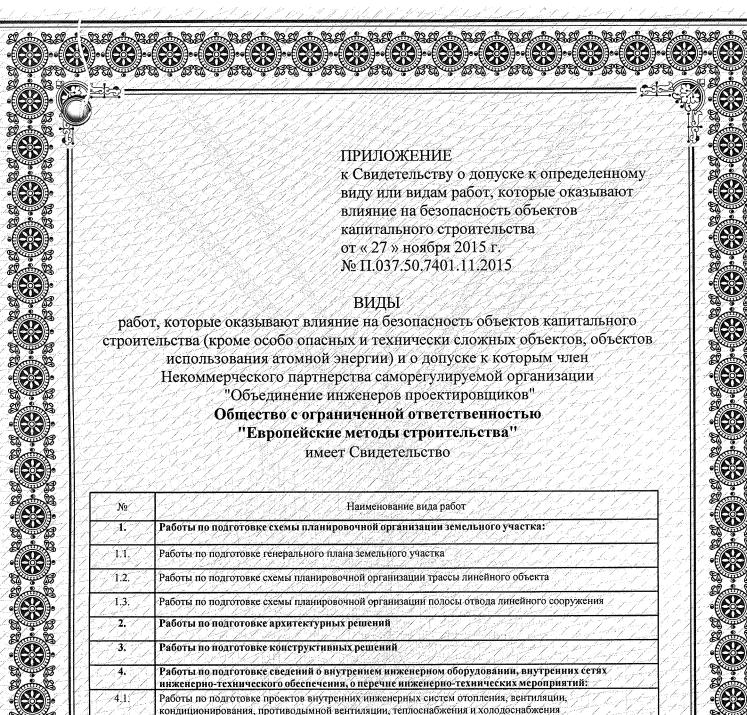

No∕	Наименование вида работ
1./_	Работы по подготовке схемы планировочной организации земельного участка:
1.1.	Работы по подготовке генерального плана земельного участка
1.2.	Работы по подготовке схемы планировочной организации трассы линейного объекта
1.3.	Работы по подготовке схемы планировочной организации полосы отвода линейного сооружения
2. /	Работы по подготовке архитектурных решений
3.	Работы по подготовке конструктивных решений
4. //	Работы по подготовке сведений о внутрением инженерном оборудовании, внутренних сетях инженерно-технического обеспечения, о перечне инженерно-технических мероприятий:
4.1.	Работы по подготовке проектов внутренних инженерных систем отопления, вентиляции, кондиционирования, противодымной вентиляции, теплоснабжения и холодоснабжения
4.2.	Работы по подготовке проектов внутренних инженерных систем водоснабжения и канализации
4.3.	Работы по подготовке проектов внутренних систем электроснабжения
4.4.	Работы по подготовке проектов внутренних слаботочных систем
4.5,	Работы по подготовке проектов внутренних диспетнеризации, автоматизации и управления инженерным системами
4.6.	Работы по подготовке проектов внутренних систем газоснабжения
<b>5.</b> /-	Работы по подготовке сведений о наружных сетях инженерно-технического обеспечения, о перечне инженерно-технических мероприятий:
5.1.	Работы по подготовке проектов наружных сетей теплоснабжения и их сооружений
5.2.	Работы по подготовке проектов наружных сетей водоснабжения и канализации и их сооружений
5.3.	Работы по подготовке проектов наружных сетей электроснабжения до 35 кВ включительно и их сооружений



Страница 1 из 2

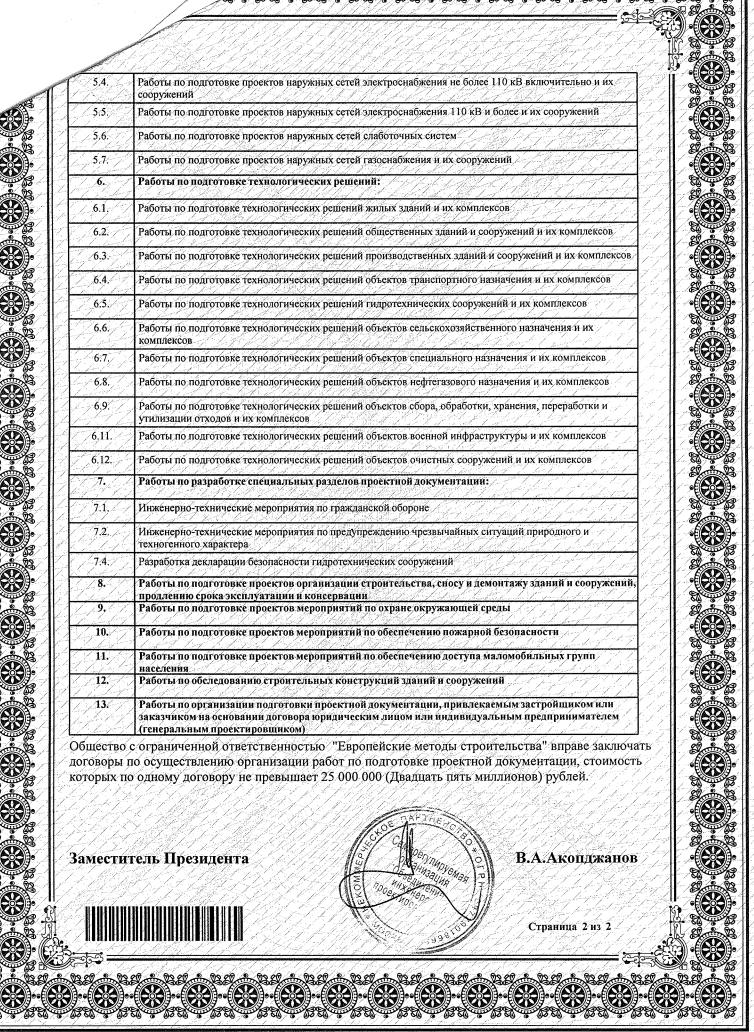

#### Ведомость ссылочных и прилагаемых документов

Обозначение	Наименование	Примечание						
	Ссылочные документы							
СНиП 41-01-2003	Отопление, вентиляция и кондиционирование							
СНиП 31-01-2003	Здания жилые многоквартирные							
СНиП 3.05.01-85	Внутренние санитарно-технические системы							
ГОСТ 21.602-2003	Отопление, вентиляция и кондиционирование воздуха.							
СНиП 23-02-2003	Тепловая защита зданий							
СНиП 23-01-99	Строительная климатология							
СП 7.13130.2009	Отопление, вентиляция и кондиционирование.							
	Противопожарные требования							
СанПин 2.1.2.2645-10	Санитарно-эпидемиологические требования к							
	условиям проживания в жилых зданиях и помещениях							
TCH 41-302-2000	Отопление, вентиляция и кондиционирование							
	Руководство по монтажу Uponor							
	Прилагаемые документы							
OB.CO3	Спецификация оборудования и материалов							
	кондиционирования.							

#### Кондиционирование.

В проекте предусмотрены места установки наружных блоков для каждой квартиры. Владельцы квартир покупают и монтируют блоки самостоятельно, за свой счет.

Для 4-х комнатных квартир рекомендован наружный блок на 4-и выхода для 3-х комнатных квартир на 3-и, для 2-х на 2-а. С этой задачей хорошо справится Мульти-Сплит система «Мицубиси Электрик». Для 1-о комнатных квартир применить Сплит систему на 1-н выход той же фирмы. Число внутренних блоков принято по количеству комнат в квартире.

Трубопроводы от наружного блока до входа в квартиру проложены в подшивных потолках и под лестничными маршами.

#### Указания по монтажу

Монтаж выполнить в соответствии со  $\overline{\text{СНи}\Pi\ 3.05.01\text{--}85}$  «Внутренние санитарно-технические системы».

Проект разработан в соответствии с нормами, правилами, техническими условиями, инструкциями и государственными стандартами и обеспечивает безопасную эксплуатацию зданий при соблюдении предусмотренных проектом мероприятий.

Главный инженер проекта





/Тунеголовец В.В./


#### Ведомость рабочих чертежей основного комплекта марки ОВ

Лист	Наименование	Примечание
1	Общие данные (начало).	
2	Кондиционирование. План 1 этажа. 1 секция.	
3	Кондиционирование. План 2 этажа. 1 секция.	
4	Кондиционирование. План 3 этажа. 1 секция.	
5	Кондиционирование. План мансардного этажа. 1 секция.	
6	Кондиционирование. План 1 этажа. 2 секция.	
7	Кондиционирование. План 2 этажа. 2 секция.	
8	Кондиционирование. План 3 этажа. 2 секция.	
9	Кондиционирование. План мансардного этажа. 2 секция.	
10	Кондиционирование. План 1 этажа. 3 секция.	
11	Кондиционирование. План 2 этажа. 3 секция.	
12	Кондиционирование. План 3 этажа. 3 секция.	
13	Кондиционирование. План мансардного этажа. 3 секция.	
14	Кондиционирование. План 1 этажа. 4 секция.	
15	Кондиционирование. План 2 этажа. 4 секция.	
16	Кондиционирование. План 3 этажа. 4 секция.	
17	Кондиционирование. План мансардного этажа. 4 секция.	
18	Кондиционирование. План 1 этажа. 5 секция.	
19	Кондиционирование. План 2 этажа. 5 секция.	
20	Кондиционирование. План 3 этажа. 5 секция.	
21	Кондиционирование. План мансардного этажа. 5 секция.	
22	Кондиционирование. План 1 этажа. 6 секция.	
23	Кондиционирование. План 2 этажа. 6 секция.	
24	Кондиционирование. План 3 этажа. 6 секция.	
25	Кондиционирование. План мансардного этажа. 6 секция.	

							1	61728	в овк		
Изм	1.Кол.уч.	Лист	<b>N</b> док.	Подп.	Дата	Малоэтажный жилой дом с подземны дошкольным учреждением по адресу: Мо муниципальный р-н, ГП Лесной городок, д. Бо	сковская	оδл., Оді	инцовский		
	·					Малоэтажный жилой дом	Стадия	Лист	Листов		
Разр	аботал	Ивано	рва	Mariala -		секций 1-6	Р	1			
Норі	Норм.контр. Нач.отд. ГИП		м.контр. Сергеева -		и.контр. Сергеева				EMC		
Нач			I. Волкова Тунеголовец		_		10	Общие данные			
ГИП							ООО «Европейские методы строительства				

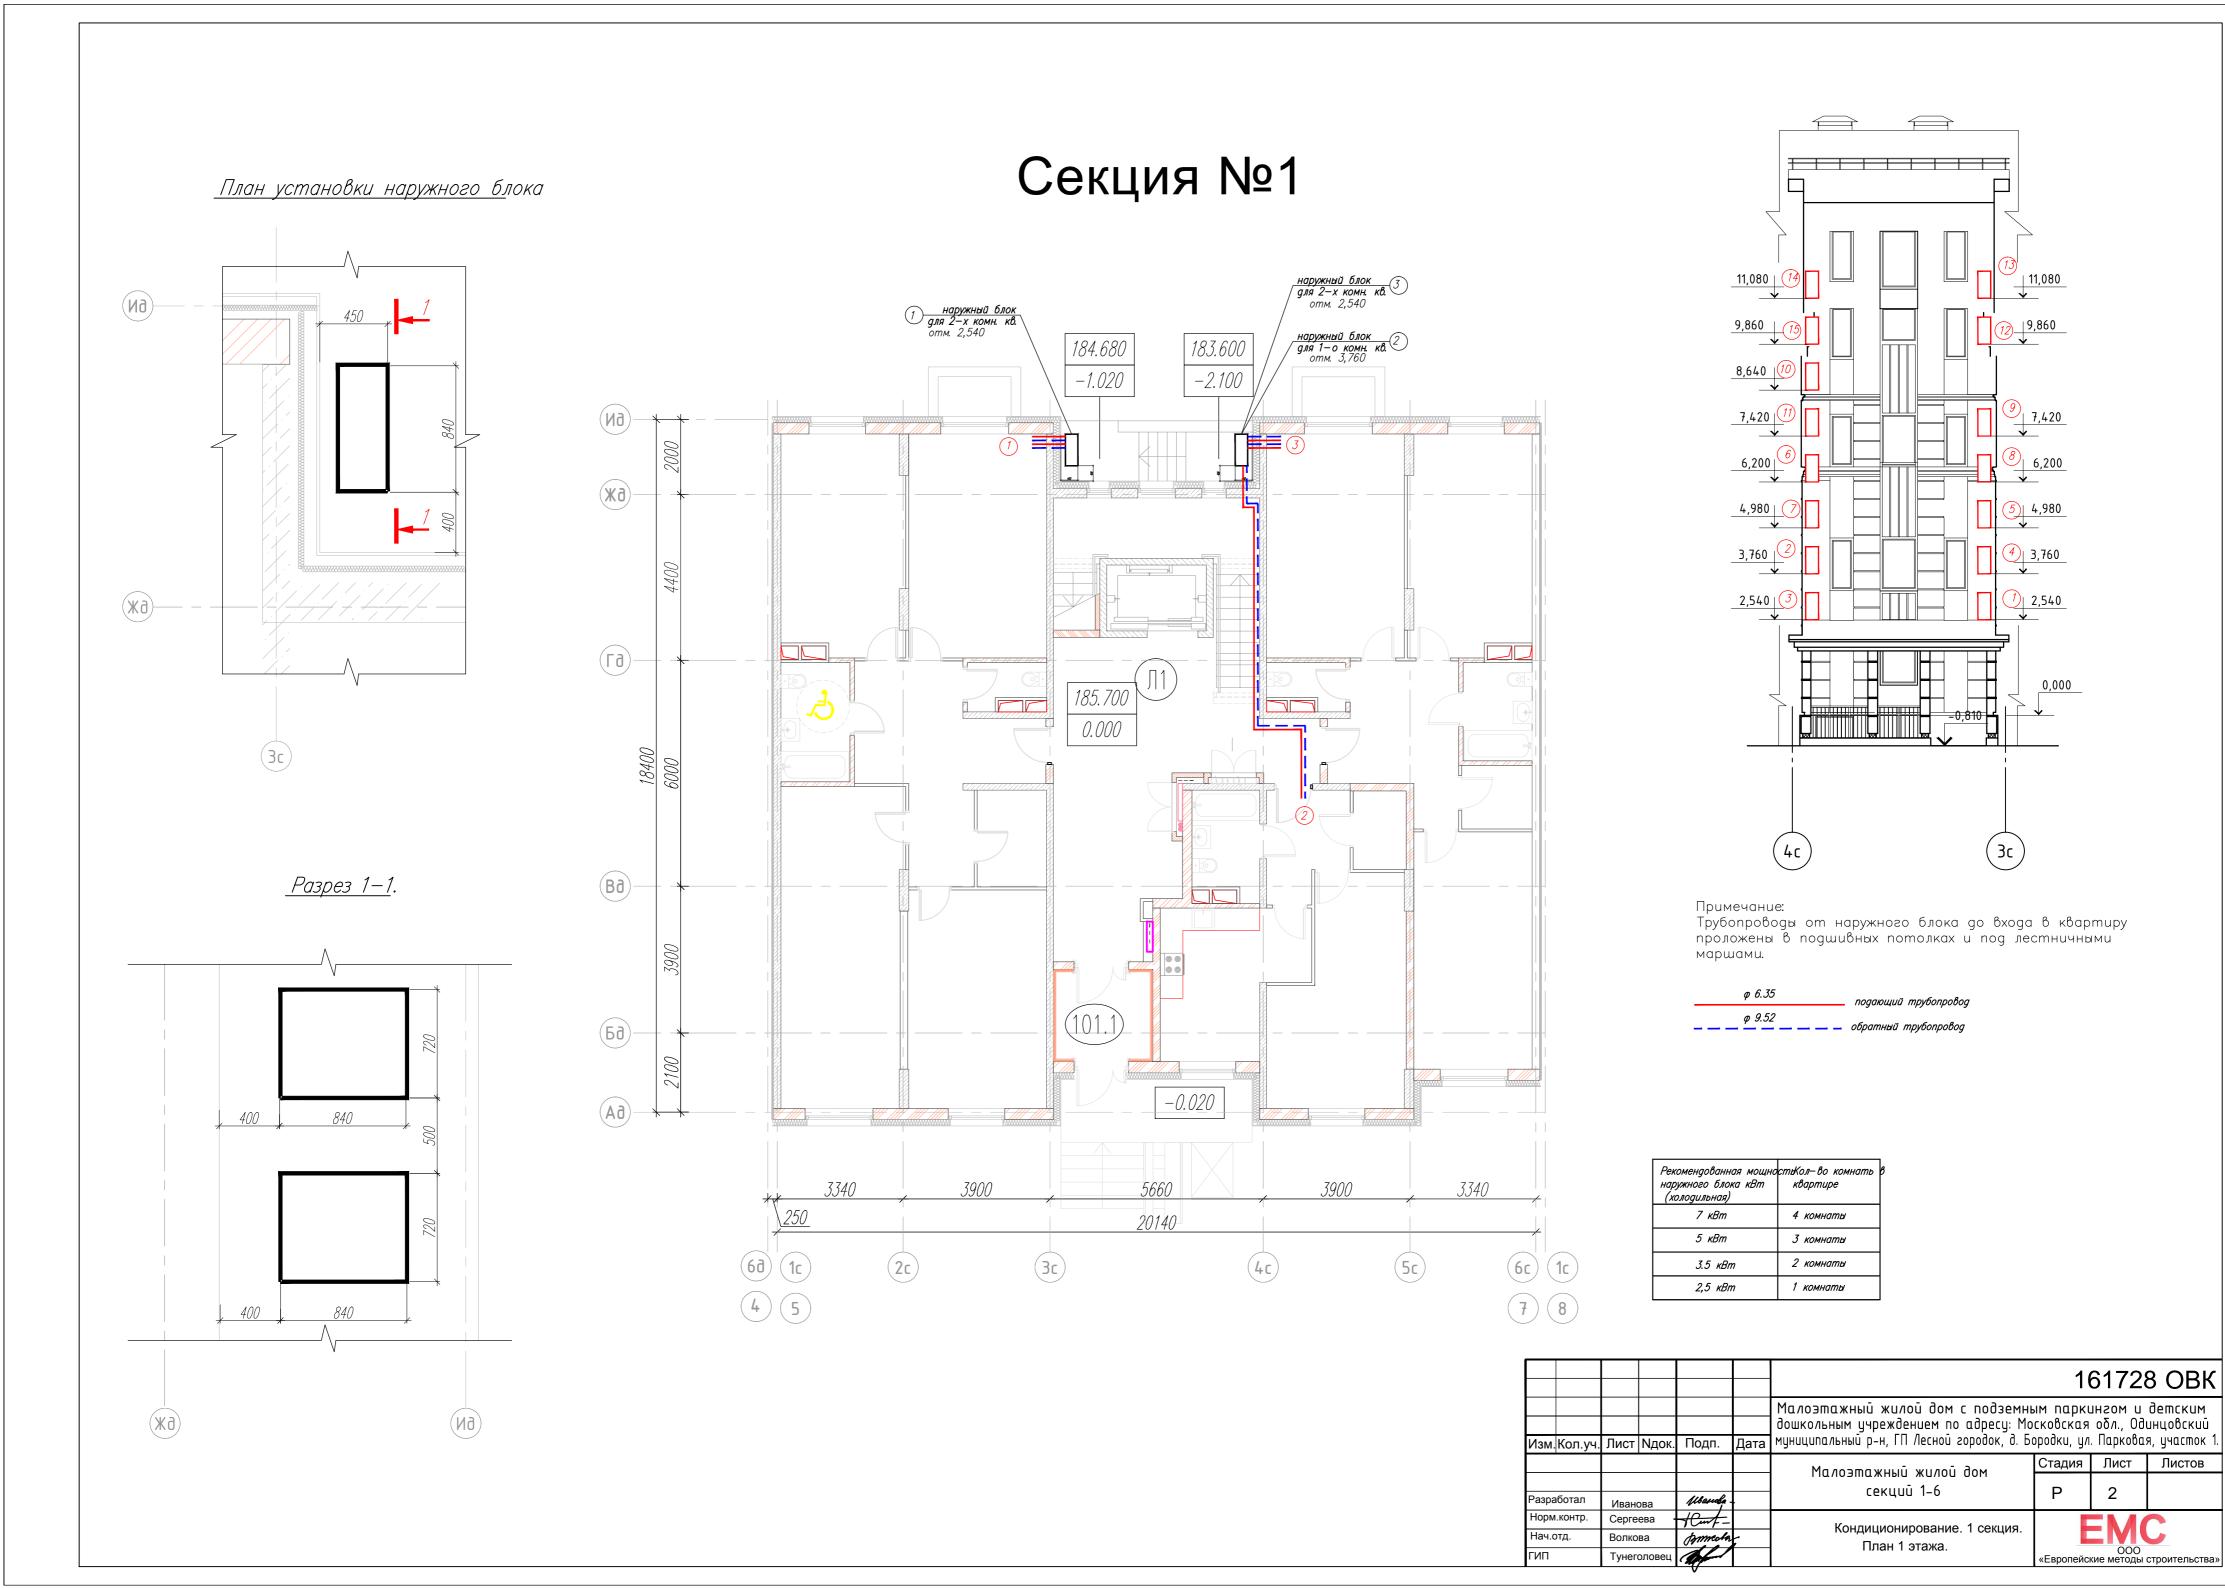

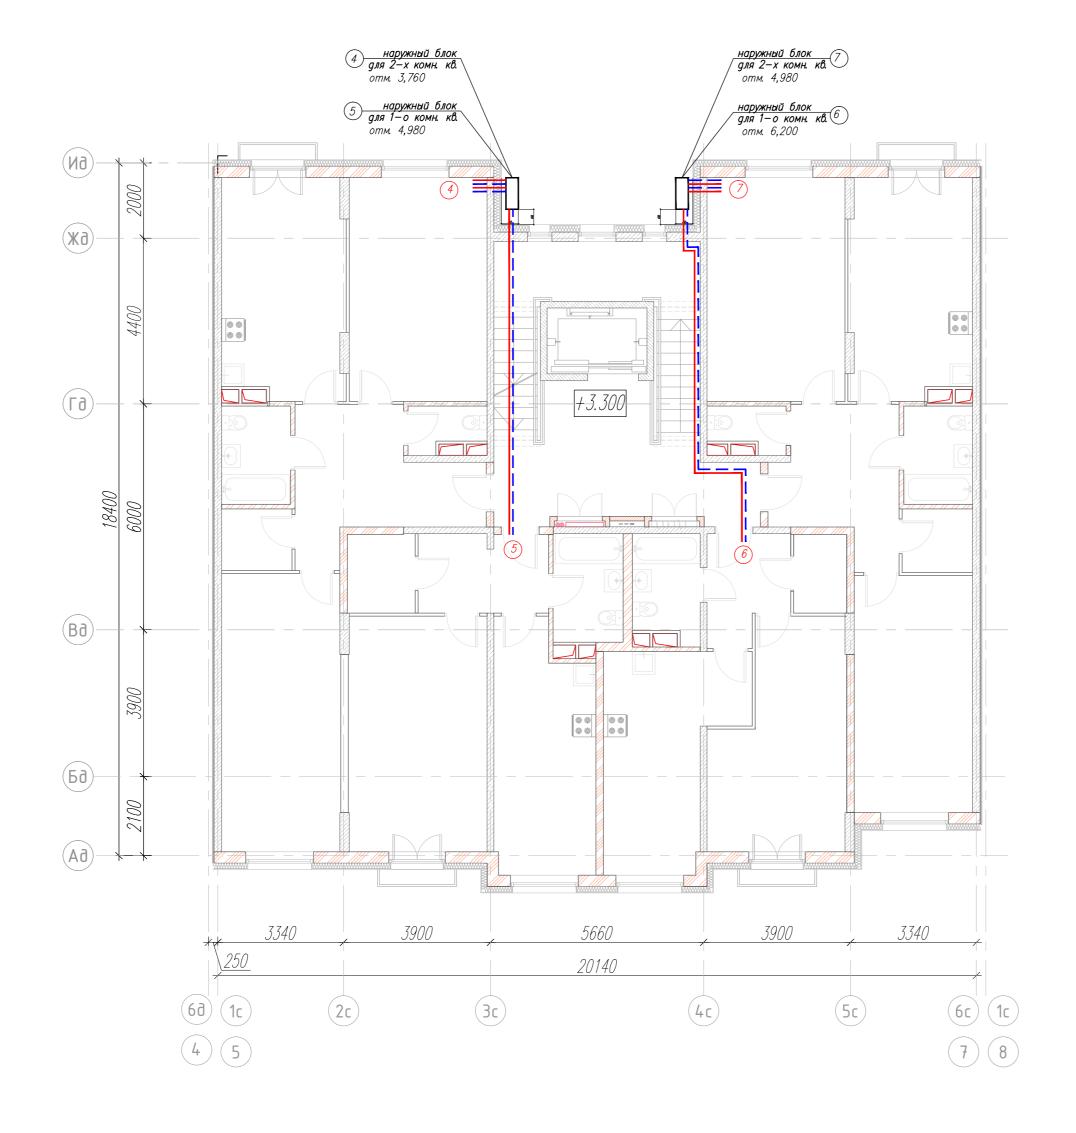

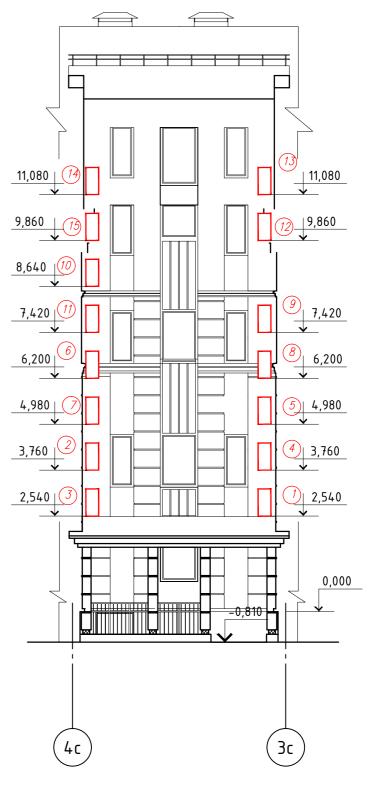



Примечание:



Рекомендованная мощно наружного блока кВт (холодильная)	стьКол—во комнать квартире
7 кВт	4 комнаты
5 кВт	3 комнаты
3.5 кВт	2 комнаты
2,5 кВт	1 комнаты

							10	6172	8 ОВК
Изм.	Кол.уч.	Лист	<b>N</b> док.	Подп.	Дата	Малоэтажный жилой дом с подземным паркингом и детским дошкольным учреждением по адресу: Московская обл., Одинцовский муниципальный р-н, ГП Лесной городок, д. Бородки, ул. Парковая, участок 1.			
						Малоэтажный жилой дом	Стадия	Лист	Листов
Разра	аботал	Ивано	ва	Marula.	•	гилоэшижный жилой оом секций 1-6	Р	3	
Норм	і.контр.	Серге	ева -	1Cunt-		Кондинионирования 1 сомния			
Нач.с	отд.	Волко	олкова јуткова		1.	Кондиционирование. 1 секция. План 2 этажа.	EMC		
ГИП		Тунег	оловец	af			ООО «Европейские методы строител		строительства»

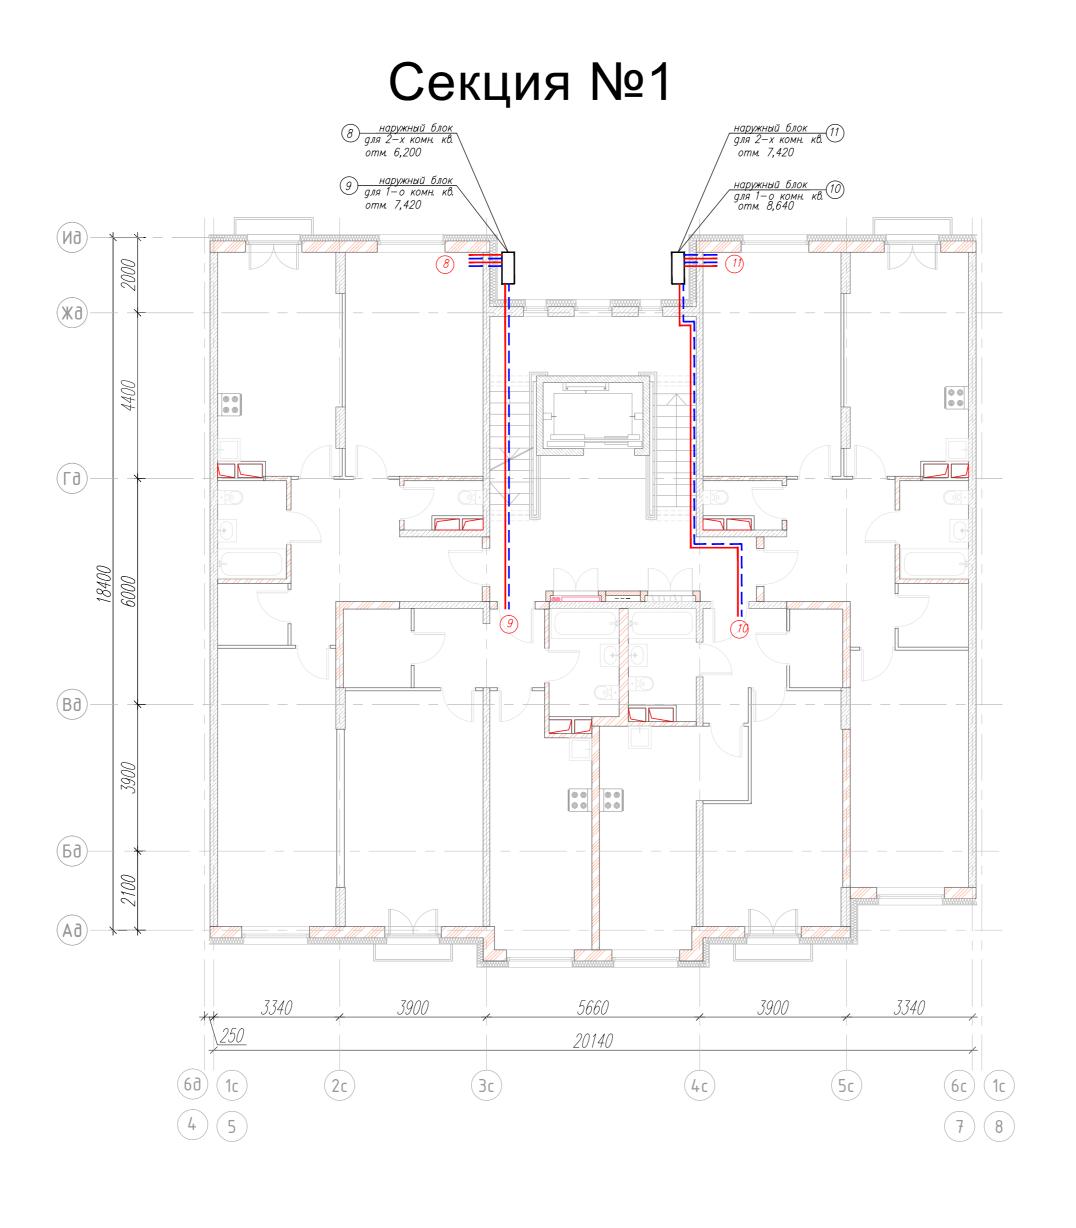

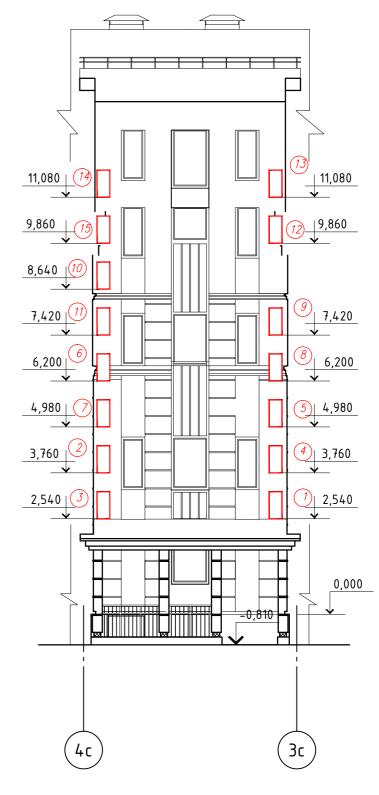

#### Примечание:


трубопроводы от наружного блока до входа в квартиру проложены в подшивных потолках и под лестничными маршами.


ф 6.35 подающий трубопровод

— ф 9.52 — обратный трубопровод


Рекомендованная мощно наружного блока кВт (холодильная)	стьКол— во комнать квартире
7 кВт	4 комнаты
5 кВт	3 комнаты
3.5 кВт	2 комнаты
2,5 кВт	1 комнаты

							10	61728	в овк
Изм	.Кол.уч.	Лист	<b>N</b> док.	Подп.	Дата	Малоэтажный жилой дом с подземны дошкольным учреждением по адресу: Мо муниципальный р-н, ГП Лесной городок, д. Бо	сковская	οδη., Οδι	инцовский
						Малоэтажный жилой дом	Стадия	Лист	Листов
Разра	зработал Иванова		ва	Manda.		секций 1-6	Р	4	
Норм	<u> </u>		1Cunt-				- 14		
Нач.отд. Волкова		procola	1	Кондиционирование. 1 секция.	EMC				
ГИП Тунеголовец		Af !		План 3 этажа.	ООО «Европейские методы строительства»				

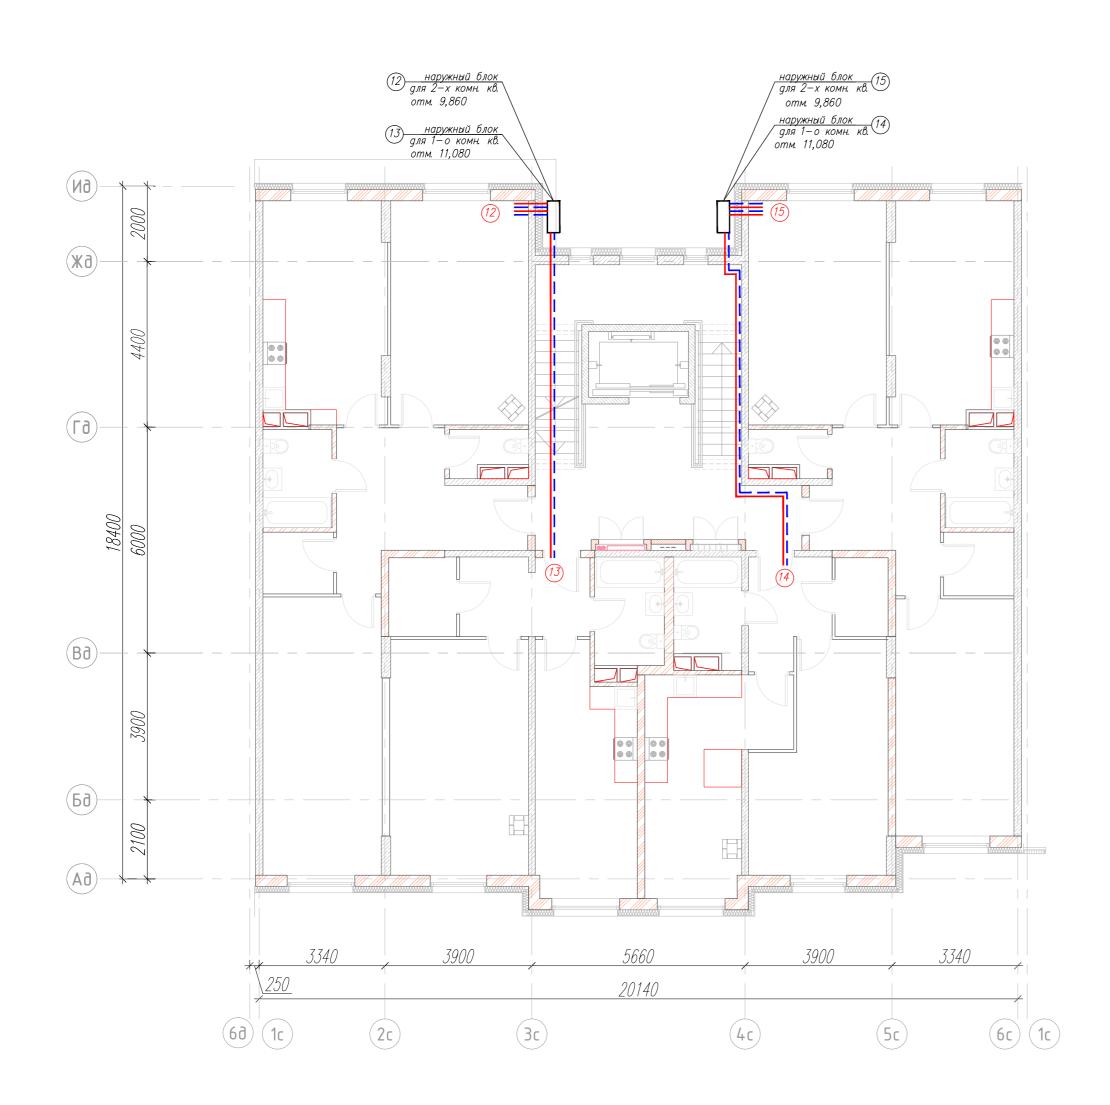

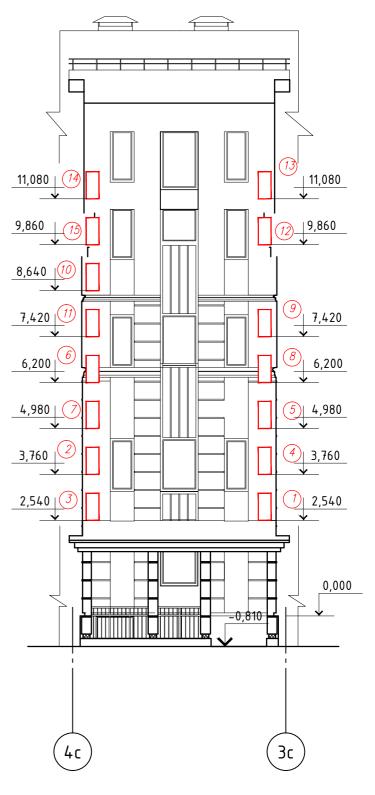



Іримечание:

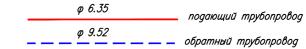

Рекомендованная мощно наружного блока кВт (холодильная)	остьКол—во комнать квартире
7 кВт	4 комнаты
5 кВт	3 комнаты
3.5 кВт	2 комнаты
2,5 кВт	1 комнаты

							1	6172	8 ОВК	
Изм	і.Кол.уч.	Лист	<b>N</b> док.	Подп.	Дата	Малоэтажный жилой дом с подземны дошкольным учреждением по адресу: Мо муниципальный р-н, ГП Лесной городок, д. Б	сковская	οδл., Од	инцовский	
						Малоэтажный жилой дом	Стадия	Лист	Листов	
Разр	аботал	Иванс	ва	Manda.		секций 1-6	Р	5		
Норг	Норм.контр.		Сергеева Сий.			Кондиционирование. 1 секция.				
Нач.	Нач.отд. ГИП		тд. Волкова <i>фитео</i>		1	План мансарды.		<b>EMC</b>		
ГИП							ООО «Европейские методы строительства»			

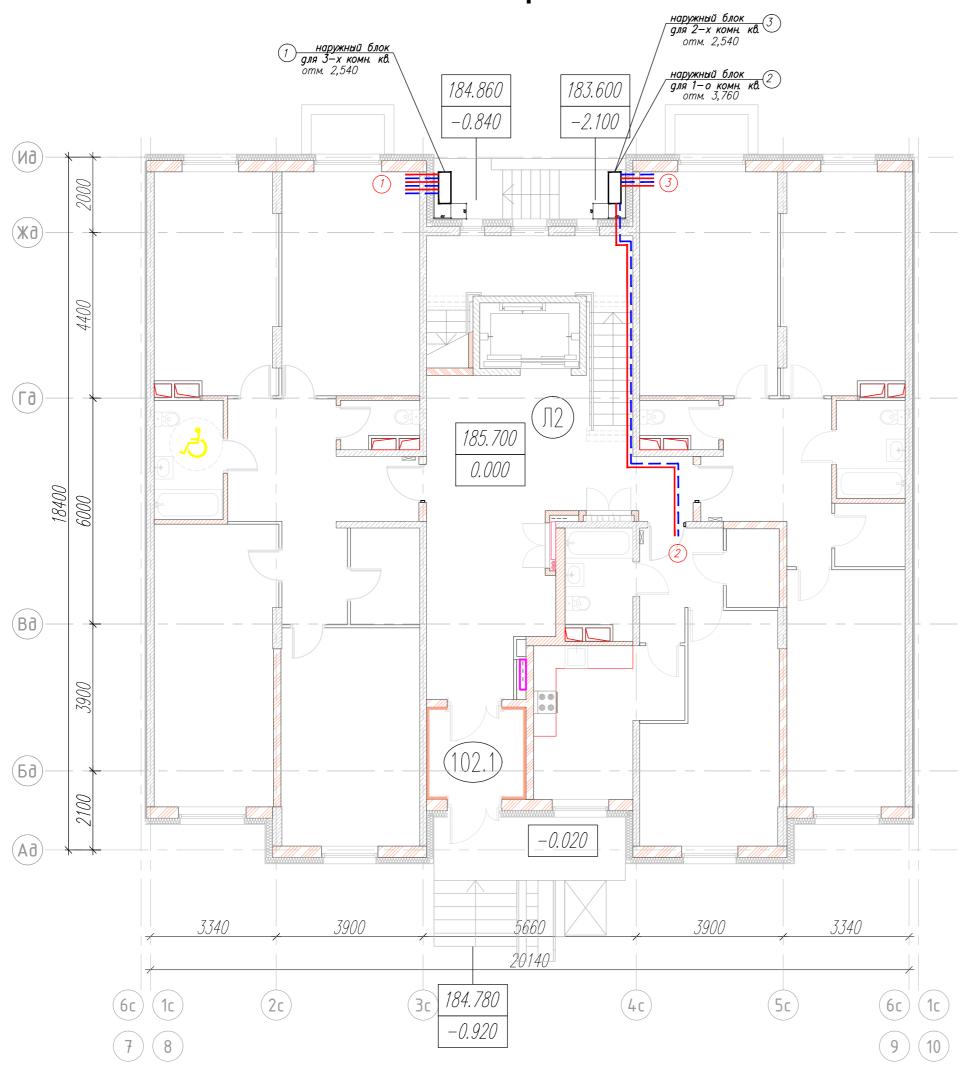

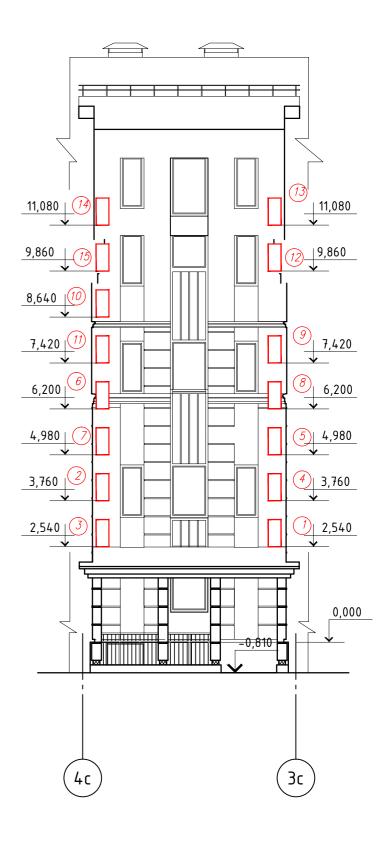

Ппимечание


Трубопроводы от наружного блока до входа в квартиру проложены в подшивных потолках и под лестничными маршами.


φ 6.35 подающий трубопровод

— φ 9.52 обратный трубопровод


Рекомендованная мощно наружного блока кВт (холодильная)	стьКол—во комнать квартире
7 кВт	4 комнаты
5 кВт	3 комнаты
3.5 кВт	2 комнаты
2,5 кВт	1 комнаты

							1	6172	8 ОВК
Изм	.Кол.уч.	Лист	<b>N</b> док.	Подп.	Дата	Малоэтажный жилой дом с подземны дошкольным учреждением по адресу: Мо муниципальный р-н, ГП Лесной городок, д. Б.	сковская	оδл., Од	инцовский
						Малоэтажный жилой дом	Стадия	Лист	Листов
Разра	аботал	Ивано	ва	Mbarula .		секций 1-6	Р	6	
Норм	Норм.контр. Сергеева - Нач.отд. Волкова ГИП Тунеголовец		10mp=						
Нач.					7	Кондиционирование. 2 секция. План 1 этажа.	<b>EMC</b>		
ГИП			Af !		План ГЭтажа.	ООО «Европейские методы строительства»			

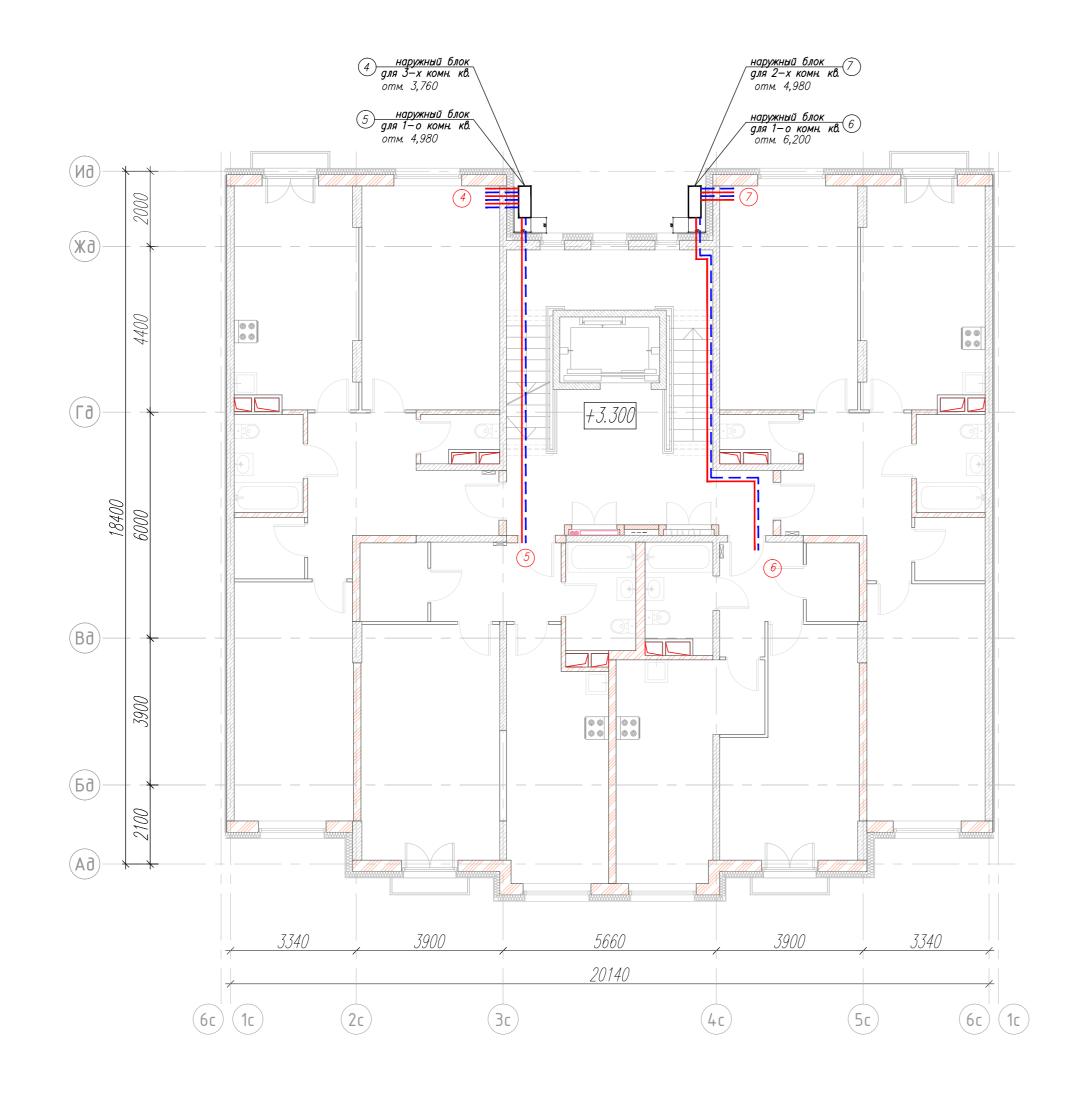

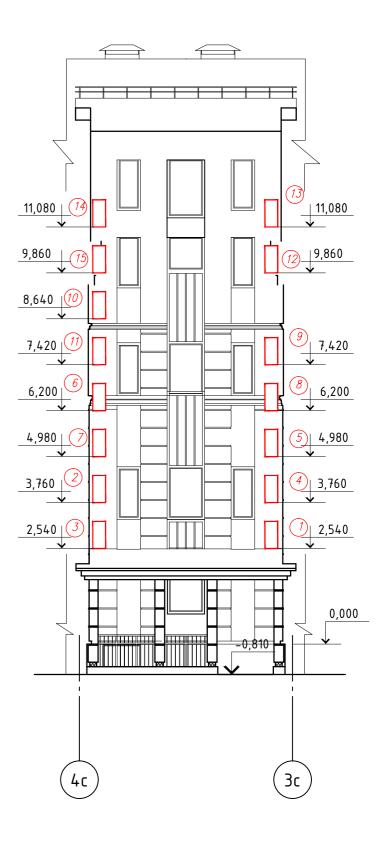



Примечание:

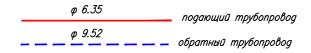

Рекомендованная мощно наружного блока кВт (холодильная)	стьКол—во комнать квартире
7 кВт	4 комнаты
5 кВт	3 комнаты
3.5 кВт	2 комнаты
2,5 кВт	1 комнаты

							1	6172	8 ОВК
						Малоэтажный жилой дом с подземным паркингом и детским дошкольным учреждением по адресу: Московская обл., Одинцовский муниципальный р-н, ГП Лесной городок, д. Бородки, ул. Парковая, участок 1			
Изм.	Кол.уч.	Лист	Идок.	Подп.	Дата				
						Малоэтажный жилой дом	Стадия	Лист	Листов
						секций 1-6	Ь	7	
Разра	аботал	Гриші	ина	Manda.		CEKQUU 1-0		′	
Норм.контр. Сергеева - Нач.отд. Волкова ГИП Тунеголовец		1Curt-		_					
		Волкова јуткова		,	Кондиционирование. 2 секция. План 2 этажа.	EMC			
		01		т шан 2 этажа.	000 «Европейские метолы строительства»				

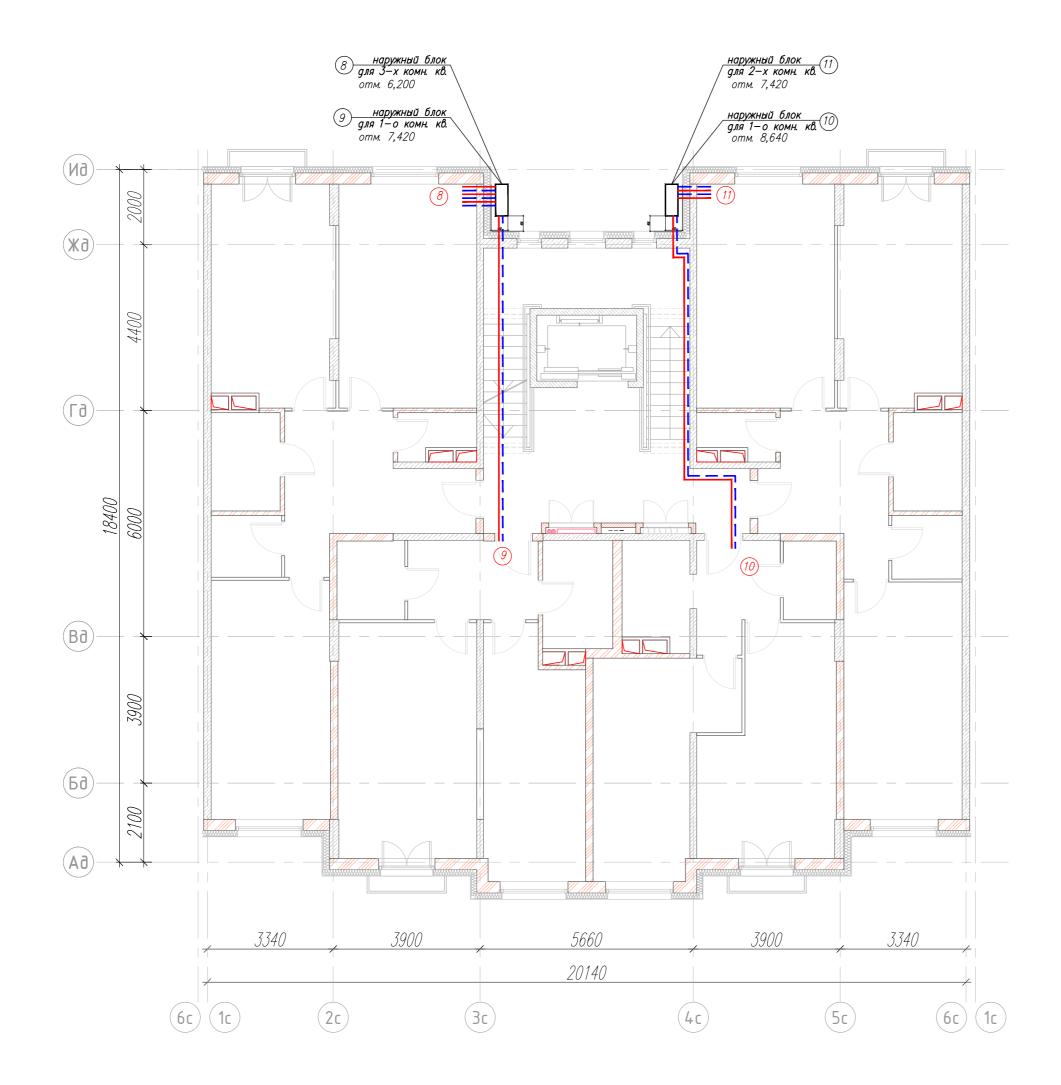

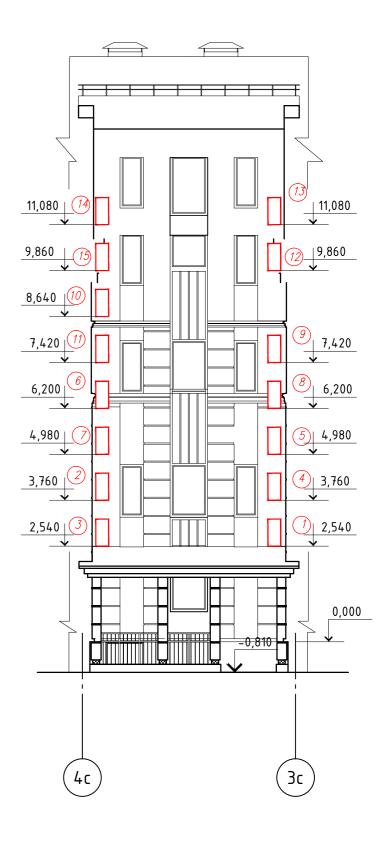



Ппимечание.

Трубопроводы от наружного блока до входа в квартиру проложены в подшивных потолках и под лестничными маршами.

Рекомендованная мощно наружного блока кВт (холодильная)	стьКол—во комнать квартире
7 кВт	4 комнаты
5 кВт	3 комнаты
3.5 кВт	2 комнаты
2,5 κBm	1 комнаты

							10	6172	8 ОВК	
Изм	.Кол.уч.	Лист	<b>N</b> док.	Подп.	Дата	Малоэтажный жилой дом с подземны дошкольным учреждением по адресу: Мо муниципальный р-н, ГП Лесной городок, д. Бо	сковская	оδл., Од	инцовский	
						Малоэтажный жилой дом	Стадия	Лист	Листов	
Разра	аботал	Иванс	ва	Marcola.		секций 1-6	Р	8		
Норм	и.контр.	Серге	ева -	1Cunt-						
Нач.	отд.	. Волкова		Волкова руппеова		Ţ	Кондиционирование. 2 секция. План 3 этажа.			
гип		T.///or	A			i Bian Sorana.	_ 000			

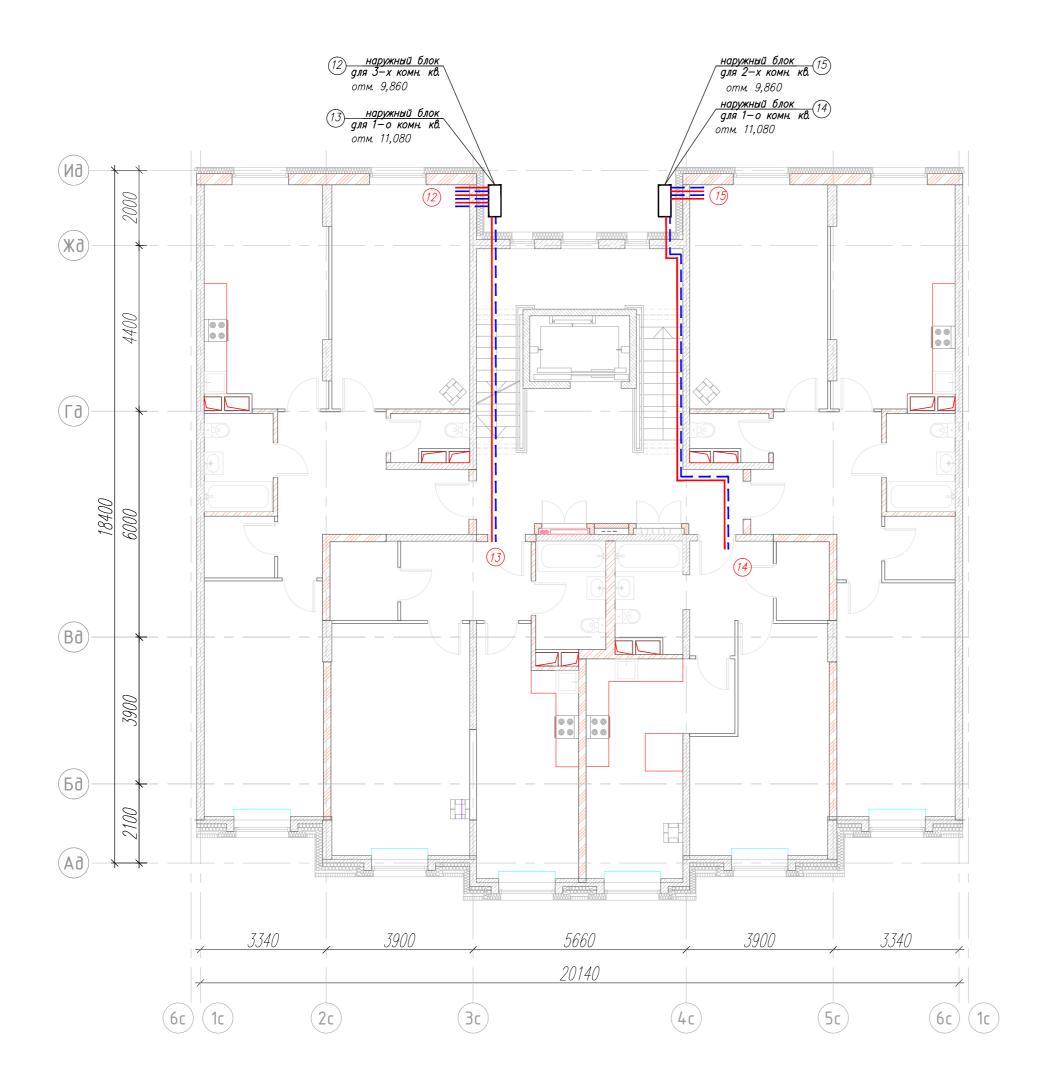


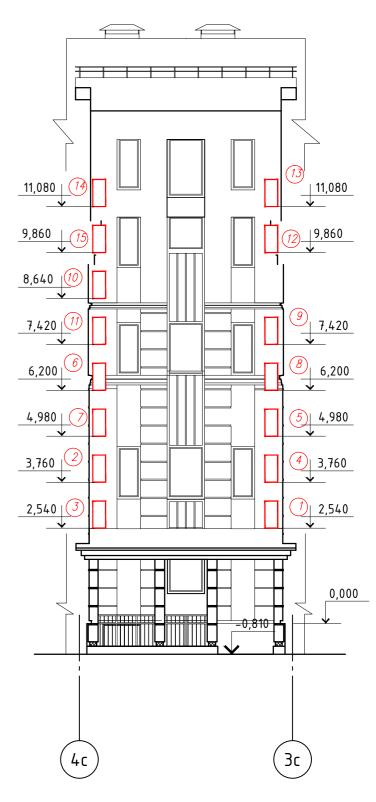


Примечание: Трубопроводы от наружного блока до входа в квартиру проложены в подшивных потолках и под лестничными маршами.

Рекомендованная мощно наружного блока кВт (холодильная)	стьКол— во комнать квартире
7 кВт	4 комнаты
5 кВт	3 комнаты
3.5 кВт	2 комнаты
2,5 кВт	1 комнаты

						1	6172	в овк
Кол.уч.	Лист	<b>N</b> док.	Подп.	Дата	Малоэтажный жилой дом с подземным паркингом и детским дошкольным учреждением по адресу: Московская обл., Одинцовский муниципальный р-н, ГП Лесной городок, д. Бородки, ул. Парковая, участок 1			
					Малоэтажинй жилой дом	Стадия	Лист	Листов
аботал	Иванс	ва	Marcha.	•	секций 1-6	Р	9	
Норм.контр. Сергеева - Нач.отд. Волкова		1 107-						
				į,				
	аботал і.контр.	аботал Ивано і.контр. Серге	аботал Иванова .контр. Сергеева	аботал Иванова <b>Иванов</b> а І.контр. Сергеева <del>Сил</del> —	аботал Иванова <i>Иванова</i> І.контр. Сергеева <del>Сил</del> —	дошкольным учреждением по адресу: Мо муниципальный р-н, ГП Лесной городок, д. Бо муниципальный жилой дом секций 1–6	Малоэтажный жилой дом с подземным парки дошкольным учреждением по адресу: Московская муниципальный р-н, ГП Лесной городок, д. Бородки, ул малоэтажный жилой дом секций 1-6  Таботал Иванова Иванова Стадия Р	дошкольным учреждением по адресу: Московская обл., Одо муниципальный р-н, ГП Лесной городок, д. Бородки, ул. Паркова:  Малоэтажный жилой дом секций 1-6  Р 9  Кондиционирование. 2 секция

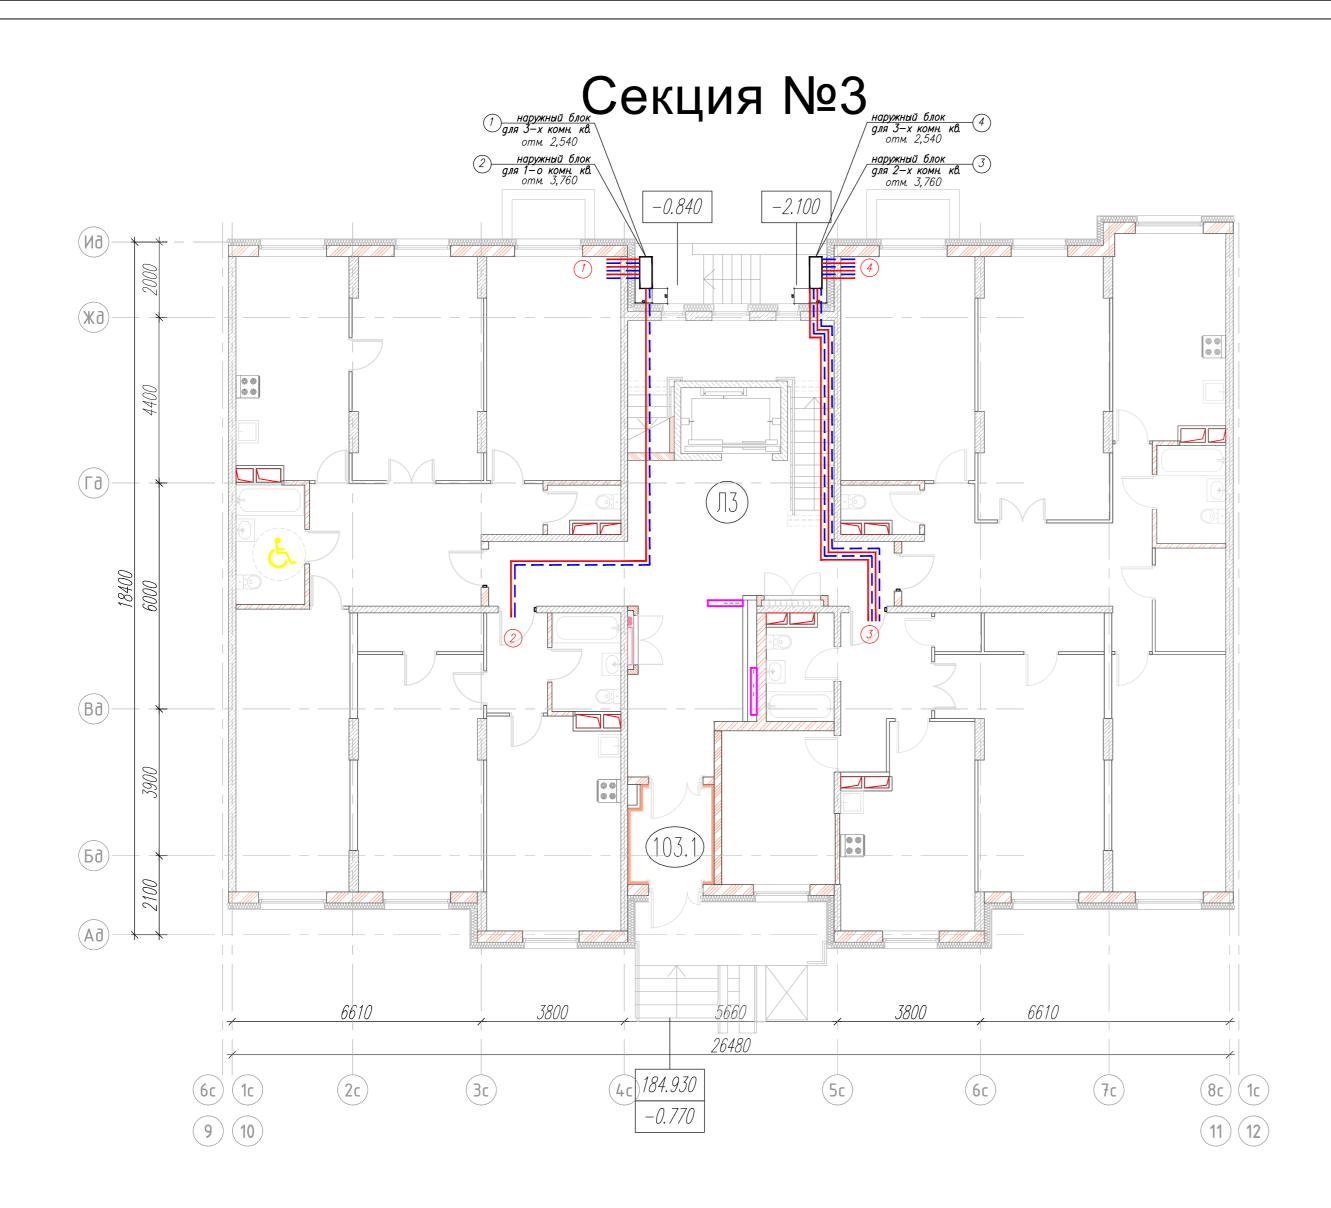

Рекомендованная мощно наружного блока кВт (холодильная)	стьКол—во комнать квартире
7 кВт	4 комнаты
5 кВт	3 комнаты
3.5 кВт	2 комнаты
2,5 κBm	1 комнаты

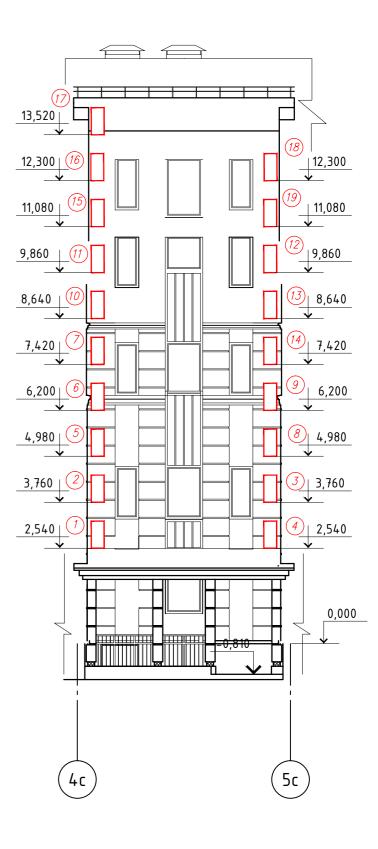


Примечание:


Трубопроводы от наружного блока до входа в квартиру проложены в подшивных потолках и под лестничными маршами.

\_\_\_\_\_\_ ф 6.35 \_\_\_\_\_ подающий трубопровод \_\_\_\_\_ ф 9.52 \_\_\_ \_\_ обратный трубопровод

						2-16-20	1	6172	80 <b>0</b> BK
Изм.	Кол.уч.	Лист	<b>N</b> док.	Подп.	Дата	Малоэтажный жилой дом с подземным паркингом и дето дошкольным учреждением по адресу: Московская обл., Одинцов муниципальный р-н, ГП Лесной городок, д. Бородки, ул. Парковая, уча			
						Ma saamawuu ii wu saii Bau	Стадия	Лист	Листов
Разра	ботал	Ивано	ва	Maxida -		конДяДяЭЛЛЬЖЬЫЙлеЖУЛОРКцЯЯМ секций 1–6	Р	10	
Норм.контр. Сергеева		1Cunt-			EMC				
Нач.отд. Волкова		proceda		План 1 этажа.	EMC				
ГИП Тунеголовец		Af			«Европейс	ООО кие методы	строительства		

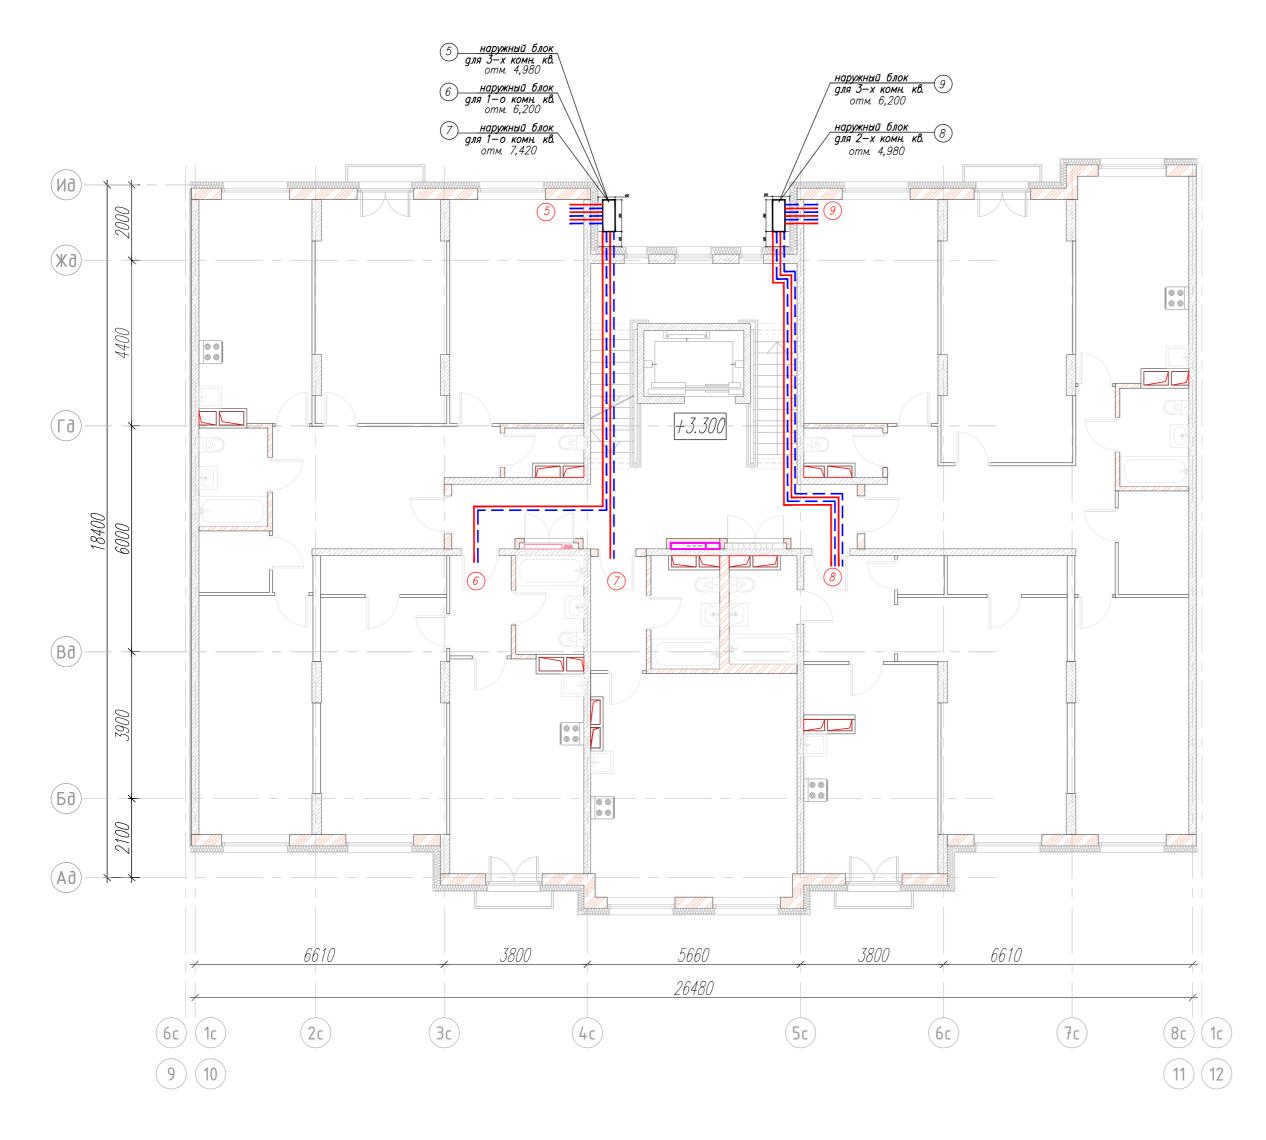


Рекомендованная мощно наружного блока кВт (холодильная)	стьКол—во комнать квартире
7 кВт	4 комнаты
5 κBm	3 комнаты
3.5 кВт	2 комнаты
2,5 кВт	1 комнаты

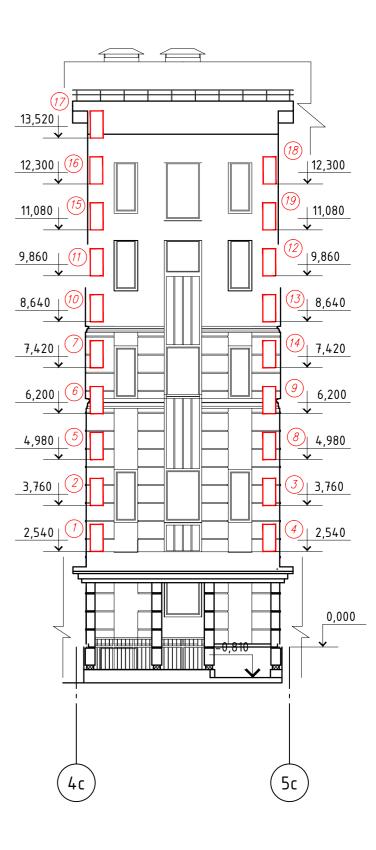


Примечание:



						2-16-20	1	6172	8 <b>○</b> ●BK
Изм.	.Кол.уч.	Лист	<b>N</b> док.	Подп.	Дата	Малоэтажный жилой дом с подземным паркингом и дошкольным учреждением по адресу: Московская обл., Од муниципальный р-н, ГП Лесной городок, д. Бородки, ул. Паркова			пнповский
						Managarawaya wayan day	Стадия	Лист	Листов
Разра	аботал	Ивано	ва	Marcela -		конДАДАДАЛЬЖЫНие <sup>ж</sup> У/СейцАям секций 1–6	Р	11	
Норм.контр.         Сергеева           Нач.отд.         Волкова           ГИП         Тунеголовец		1Cunt-							
		Волкова јаткова		1	План 2 этажа.				
		AL.			ООО «Европейские методы строительства»				

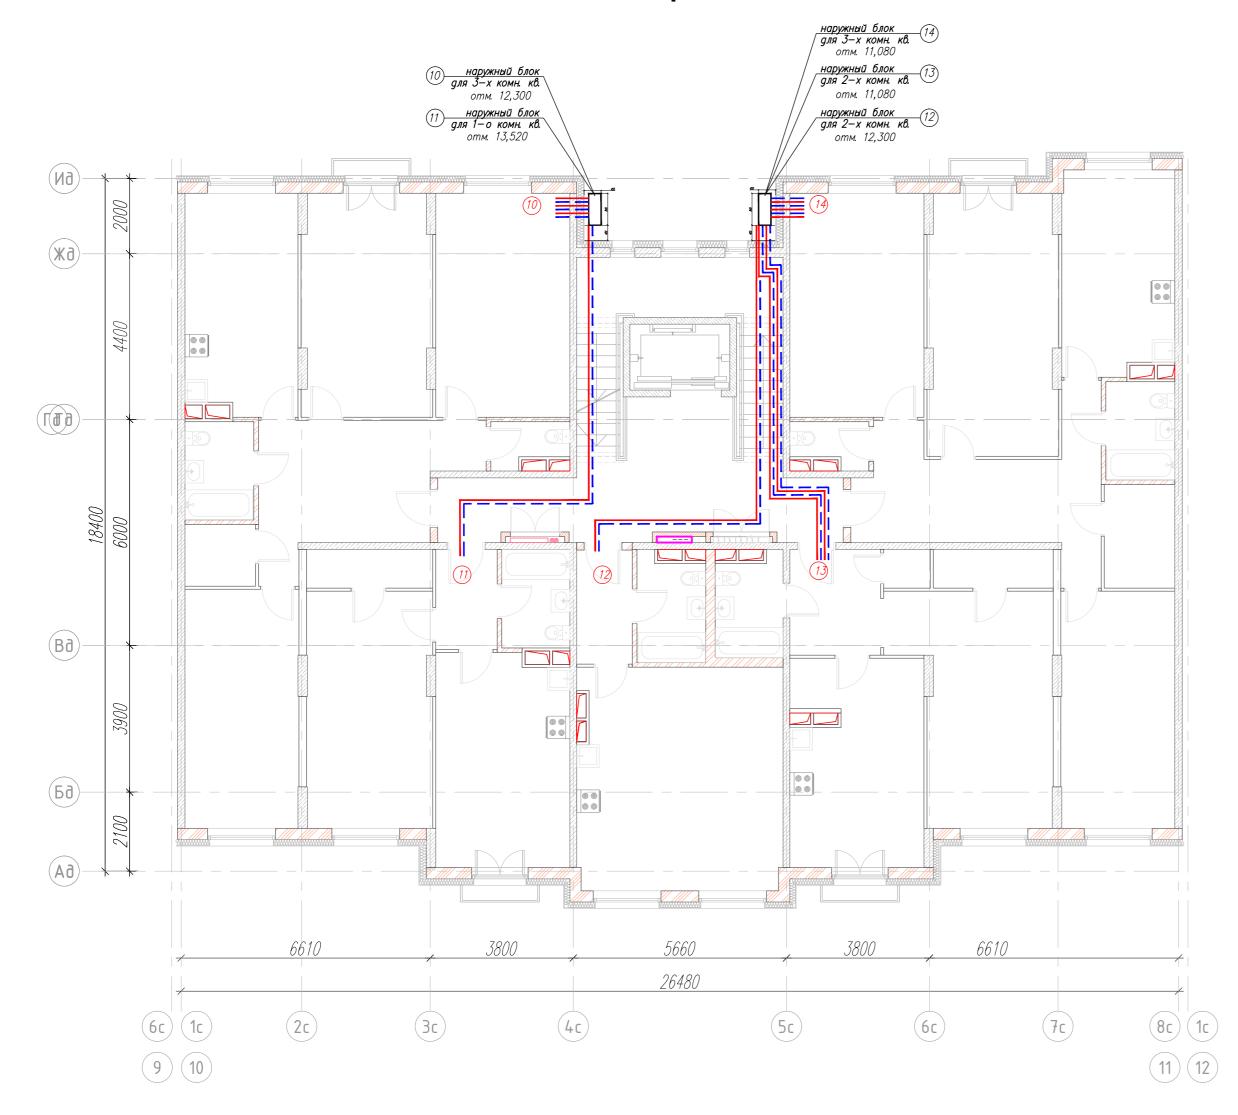

Рекомендованная мощно наружного блока кВт (холодильная)	стьКол—во комнать квартире
7 кВт	4 комнаты
5 кВт	3 комнаты
3.5 кВт	2 комнаты
2,5 кВт	1 комнаты

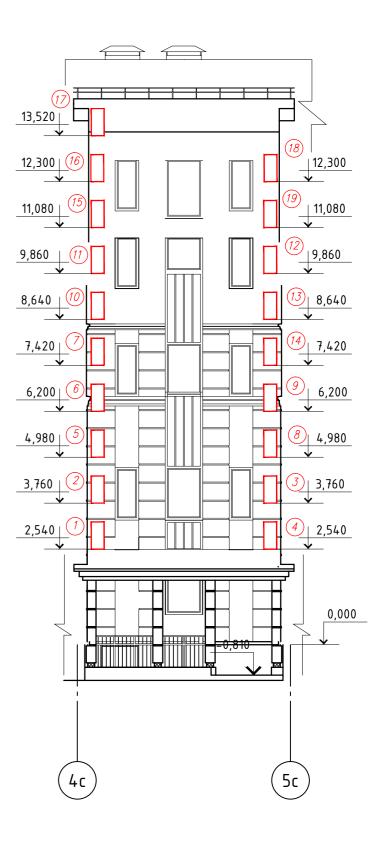


Примечание:


Трубопроводы от наружного блока до входа в квартиру проложены в подшивных потолках и под лестничными маршами.

\_\_\_\_\_\_ φ 6.35 \_\_\_\_\_ подающий трубопровод \_\_\_\_\_ φ 9.52 \_\_\_\_\_ обратный трубопровод


							1	6172	в овк		
MeN	Кол.уч.	Пист	Мпок	Подп.	Пата	Малоэтажный жилой дом с подземні дошкольным учреждением по адресу: Мо муниципальный р-н, ГП Лесной городок, д. Б	сковская	оδл., Од	инцовский		
V ISIVI.	11031.y 1.	717101	тъдок.	подп.	дата		Стадия	Лист	Листов		
Разра	аботал	Ивано	ва	Mariola.		Малоэтажный жилой дом секций 1-6	Р	12			
Норм	і.контр. отд.	д. Волкова		1 10		107-		Кондиционирование. 3 секция.	EMC		
ГИП							План 3 этажа.	ООО «Европейские методы строительства»			

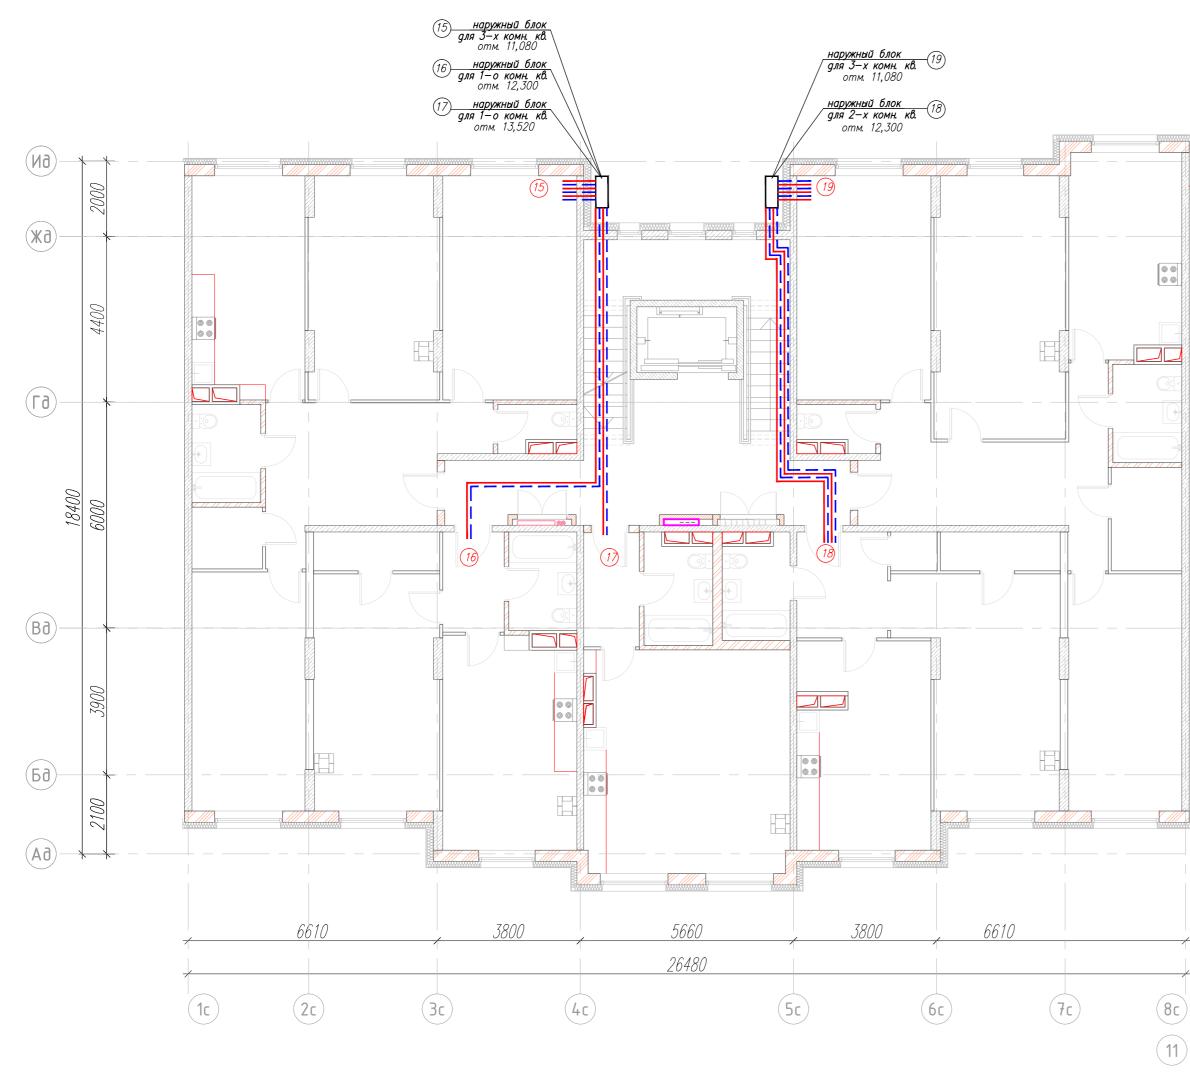


Рекомендованная мощно наружного блока кВт (холодильная)	остьКол—во комнать квартире
7 кВт	4 комнаты
5 кВт	3 комнаты
3.5 кВт	2 комнаты
2,5 кВт	1 комнаты

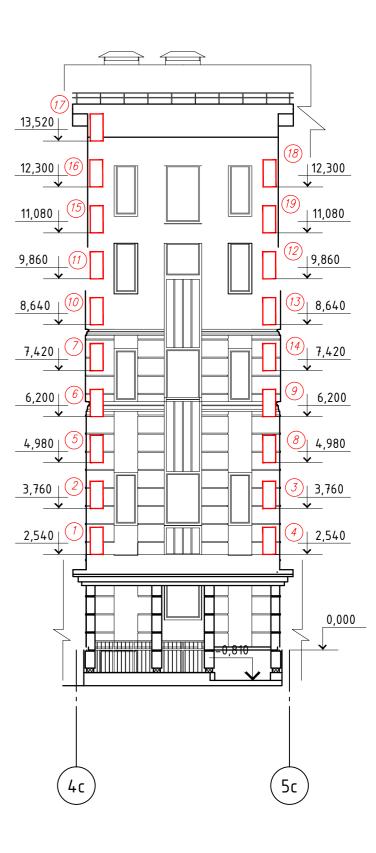


Примечание:

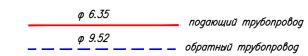

							1	6172	8 ОВК
Изм.	Кол.уч.	Лист	<b>N</b> док.	Подп.	Дата	Малоэтажный жилой дом с подземню дошкольным учреждением по адресу: Момуниципальный р-н, ГП Лесной городок, д. Б	сковская	оδл., Од	инцовский
						Малоэтажный жилой дом	Стадия	Лист	Листов
Разра	аботал	Ивано	ва	Marcola -		секций 1-6	Р	13	
Норм	орм.контр. Сергеева			Кондиционирование. 3 секция.					
Нач.отд.         Волкова         О           ГИП         Тунеголовец         О		sa primeola		,		EMC			
		Af-		План мансарды.	ООО «Европейские методы строительства»				

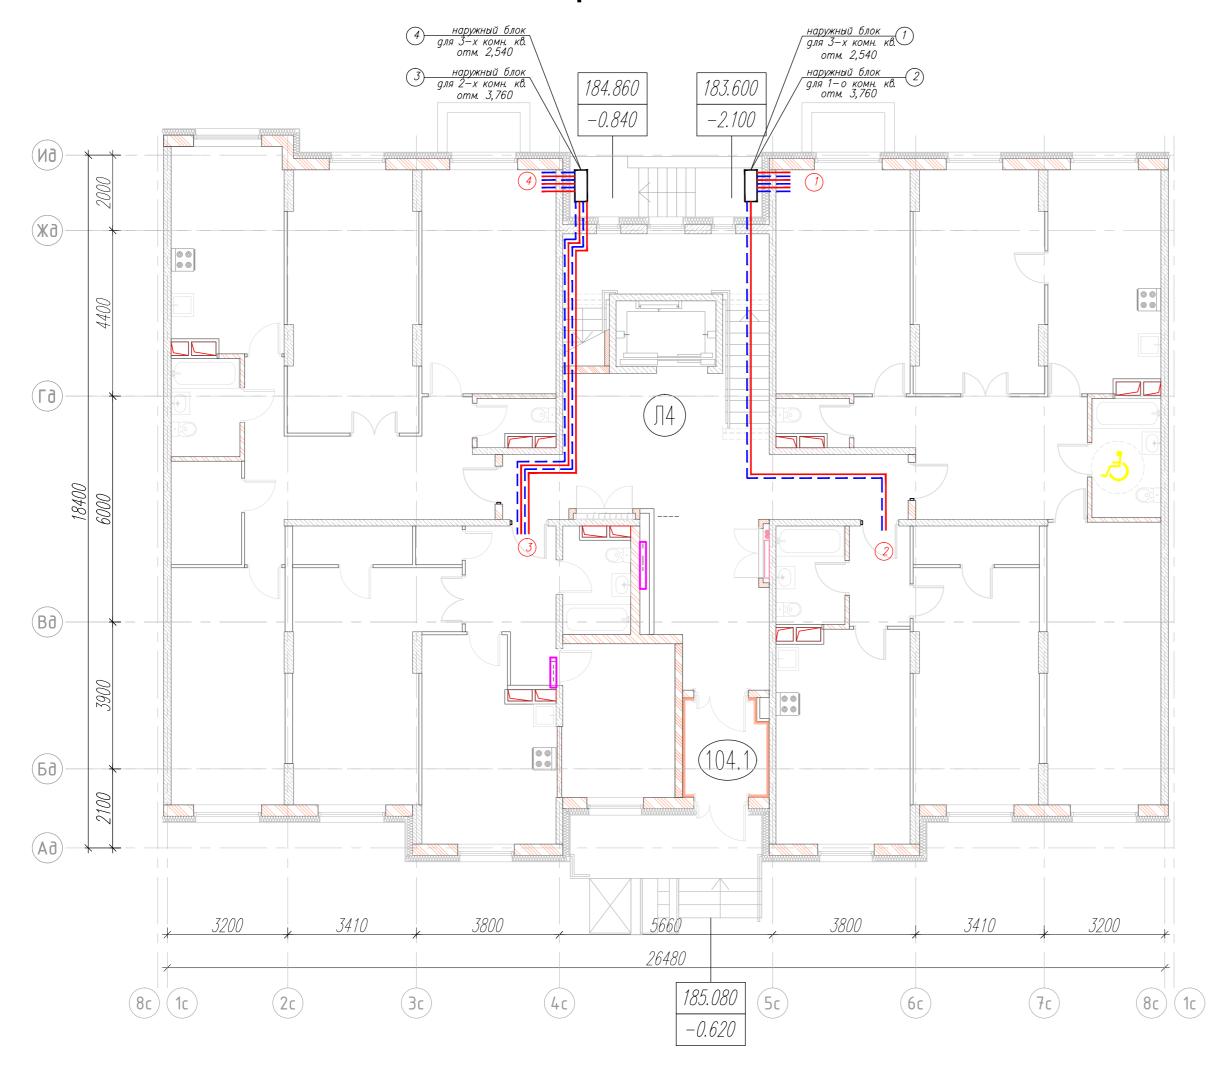

Рекомендованная мощно наружного блока кВт (холодильная)	стьКол—во комнать в квартире
7 кВт	4 комнаты
5 кВт	3 комнаты
3.5 кВт	2 комнаты
2,5 кВт	1 комнаты

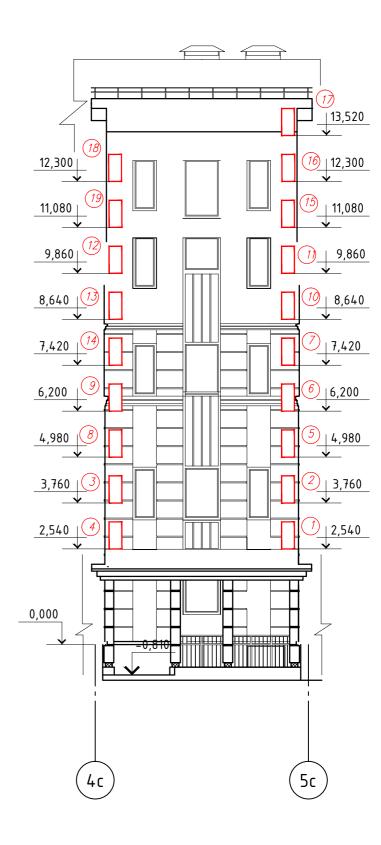

Примечание:


Трубопроводы от наружного блока до входа в квартиру проложены в подшивных потолках и под лестничными маршами.

\_\_\_\_\_\_ ф 6.35 \_\_\_\_\_ подающий трубопровод \_\_\_\_\_ ф 9.52 \_\_\_ \_\_ обратный трубопровод

							1	6172	8 ОВК
Изм	.Кол.уч.	Лист	<b>N</b> док.	Подп.	Дата	Малоэтажный жилой дом с подземні дошкольным учреждением по адресу: Мо муниципальный р-н, ГП Лесной городок, д. Б	сковская	оδл., Од	инцовский
						Малоэтажный жилой дом	Стадия	Лист	Листов
Разра	аботал	Иванс	ва	Manda.		секций 1-6	Р	14	
Норм	и.контр.	Серге	ева -	+Curt-		Кондиционирование. 4 секция.			
Нач.	отд.	Волко	ва	procola		,	EMC		
ГИП		Тунег	оловец	Afril 1		План 1 этажа.	«Европейс	ООО кие методы	строительства»






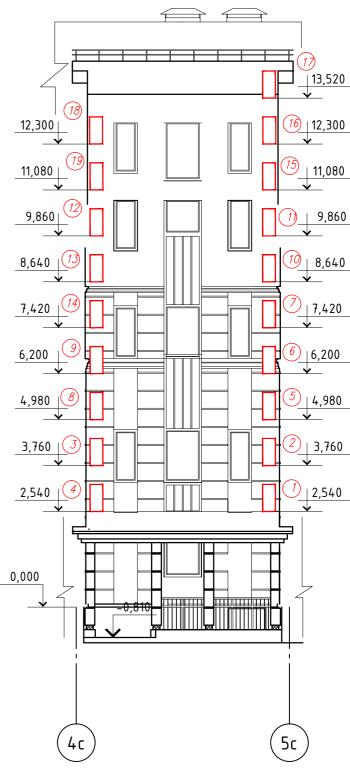


Примечание:
Трубопроводы от наружного блока до входа в квартиру проложены в подшивных потолках и под лестничными маршами.

\_\_\_\_\_\_ ф 6.35 подающий трубопровод
\_\_\_\_\_ ф 9.52 \_\_\_\_ обратный трубопровод

							1	61728	в овк
						Малоэтажный жилой дом с подземным паркингом и детски дошкольным учреждением по адресу: Московская обл., Одинцовски		лнцовски <u>й</u>	
Изм.	Кол.уч.	Лист	Идок.	Подп.	Дата	муниципальный р-н, ГП Лесной городок, д. Б	ородки, ул	. Паркова:	я, участок 1
						Малоэтажный жилой дом	Стадия	Лист	Листов
						секций 1-6		4.5	
Разработал Иванова		ва	Maricha.		текции 1-0	P	15		
Норм.контр. Сергеева - Нач.отд. Волкова ГИП Тунеголовец		Сергеева			Кондиционирование. 4 секция.	EMC			
		procola	7	План 2 этажа.	EMC				
		all!		План 2 этажа.	ООО «Европейские методы строительства»				

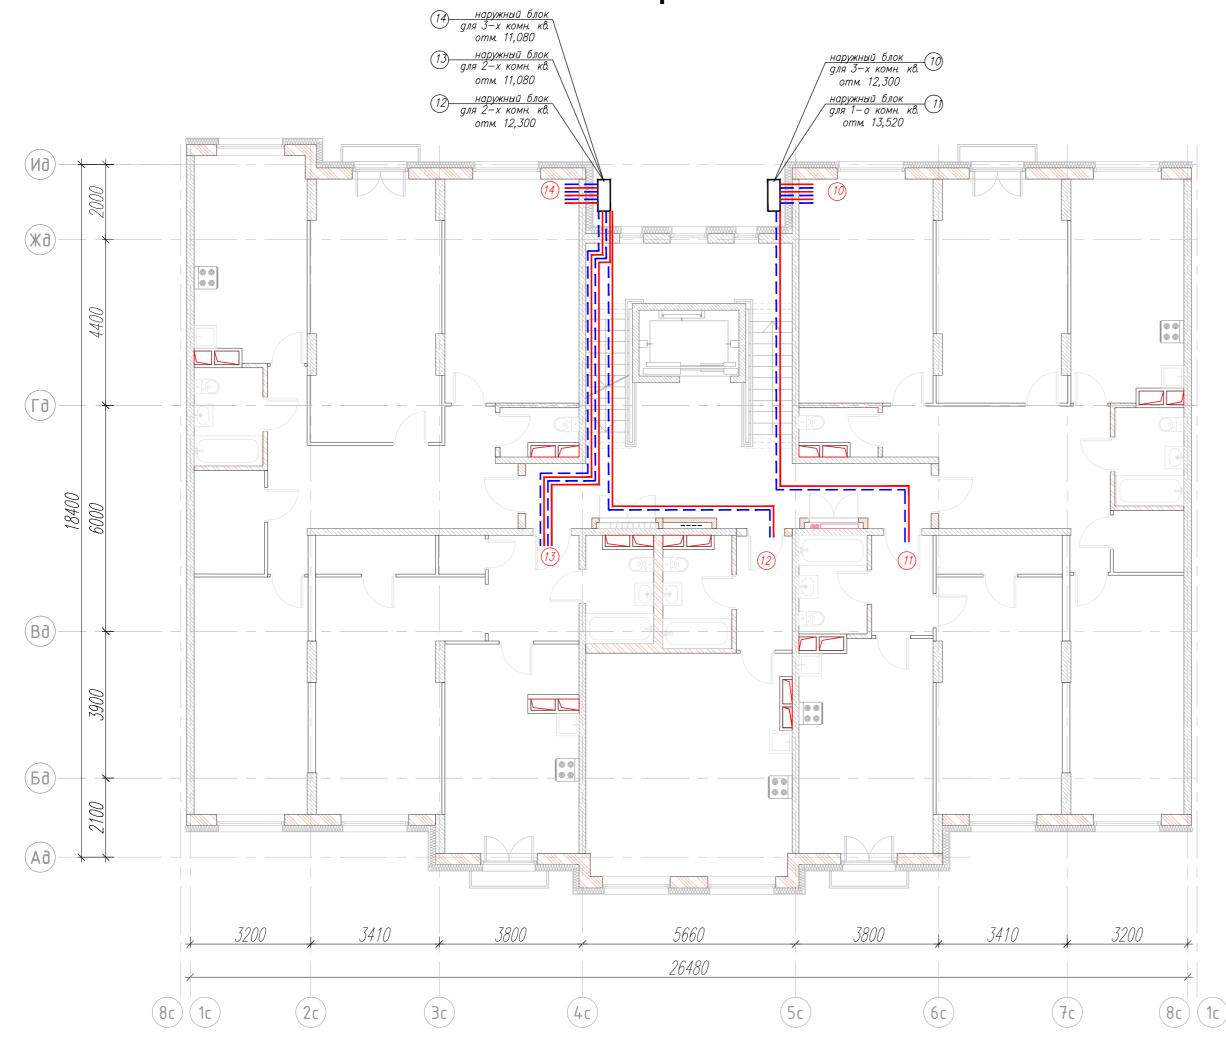


Рекомендованная мощно наружного блока кВт (холодильная)	стьКол—во комнать квартире
7 кВт	4 комнаты
5 кВт	3 комнаты
3.5 кВт	2 комнаты
2,5 кВт	1 комнаты

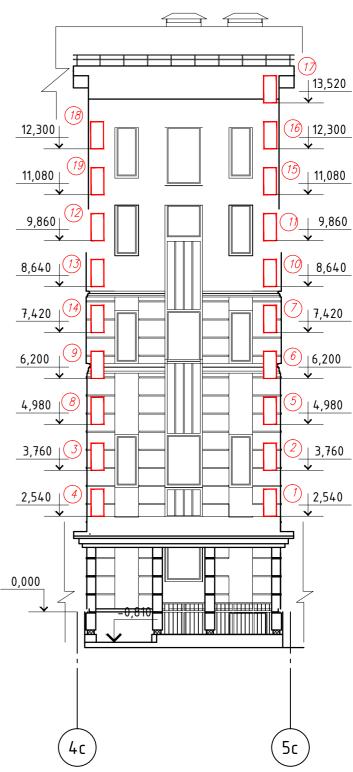


φ 6.35	подающий трубопровод
0.50	
φ 9.52	обратный трубопровод

							1	6172	8 OBK										
						Малоэтажный жилой дом с подземні дошкольным учреждением по адресу: Мс муниципальный р-н, ГП Лесной городок, д. Б	сковская	оδл., Од	инцовский										
Изм.	Кол.уч.	ЛИСТ	<b>N</b> док.	Подп.	Дата	муниципальный р-н, гті лесной горобок, б. Б	·												
						Малоэтажный жилой дом	Стадия	Лист	Листов										
						секций 1-6	l <sub>P</sub>	4.0											
Разработал Иванова		ва	Manda.		cekuuu 1-0		16												
Норм.контр.         Сергеева           Нач.отд.         Волкова           ГИП         Тунеголовец		Сергеева 🗸 Си		Сергеева НСиф		Сергеева		і.контр. Сергеева		рм.контр. Сергеева		и.контр. Сергеева 🔫		Сергеева		Кондиционирование. 4 секция.			
		procha		· · · · · ·	EMC														
		Тунеголовец		all!		План 3 этажа.	ООО «Европейские методы строительства												

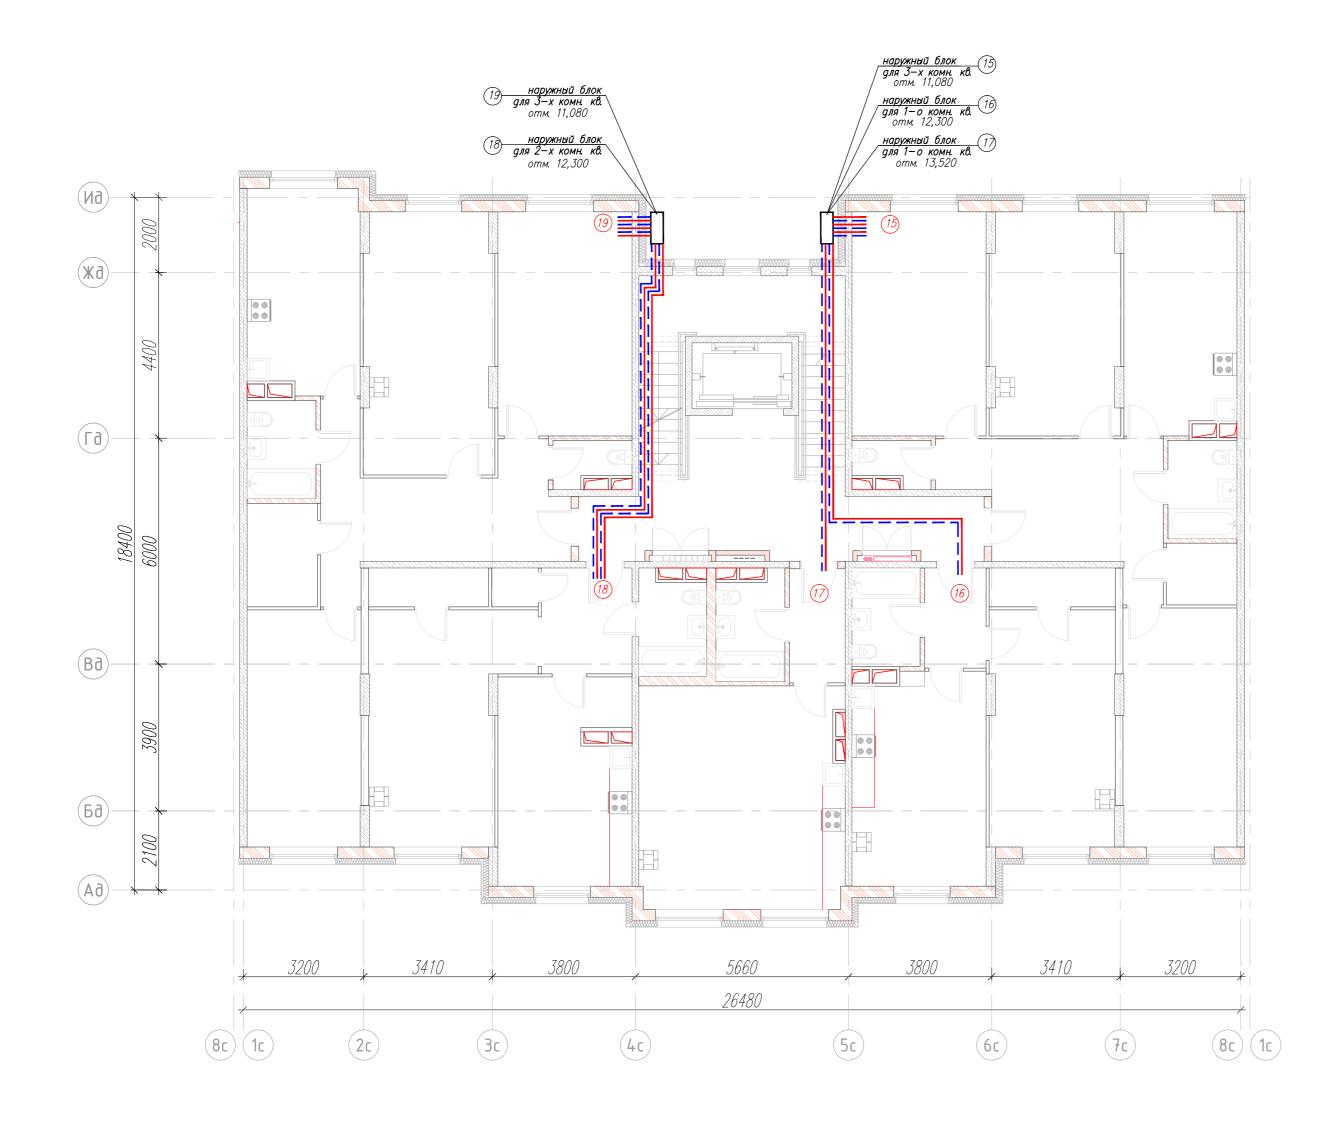


Рекомендованная мощно наружного блока кВт (холодильная)	стьКол—во комнать в квартире
7 кВт	4 комнаты
5 кВт	3 комнаты
3.5 кВт	2 комнаты
2,5 кВт	1 комнаты

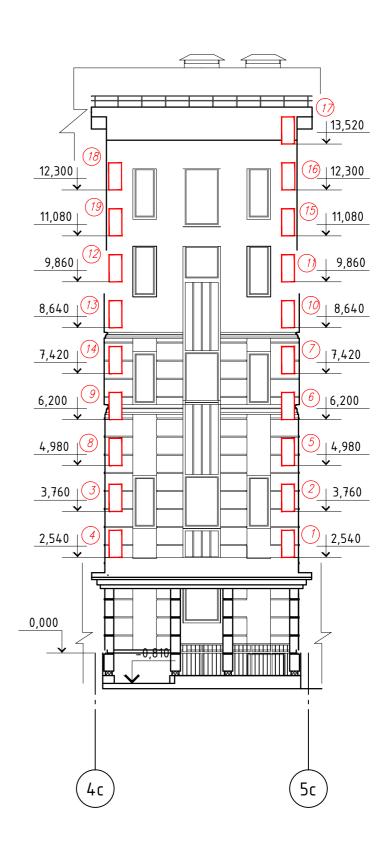


Примечание:



							10	6172	8 ОВК
Изм.	Кол.уч.	Лист	<b>N</b> док.	Подп.	Дата	Малоэтажный жилой дом с подземны дошкольным учреждением по адресу: Мо муниципальный р-н, ГП Лесной городок, д. Б.	сковская	оδл., Од	инцовский
						Малоэтажный жилой дом	Стадия	Лист	Листов
Разра	ботал	Ивано	ва	Marcha.	•	секций 1-6	Р	17	
Нач.отд.		1 10 / -		1Cunt-		Кондиционирование. 4 секция.			
				7		EMC			
				Af-		План мансарды.	«Европейс	ООО кие методы	строительства»

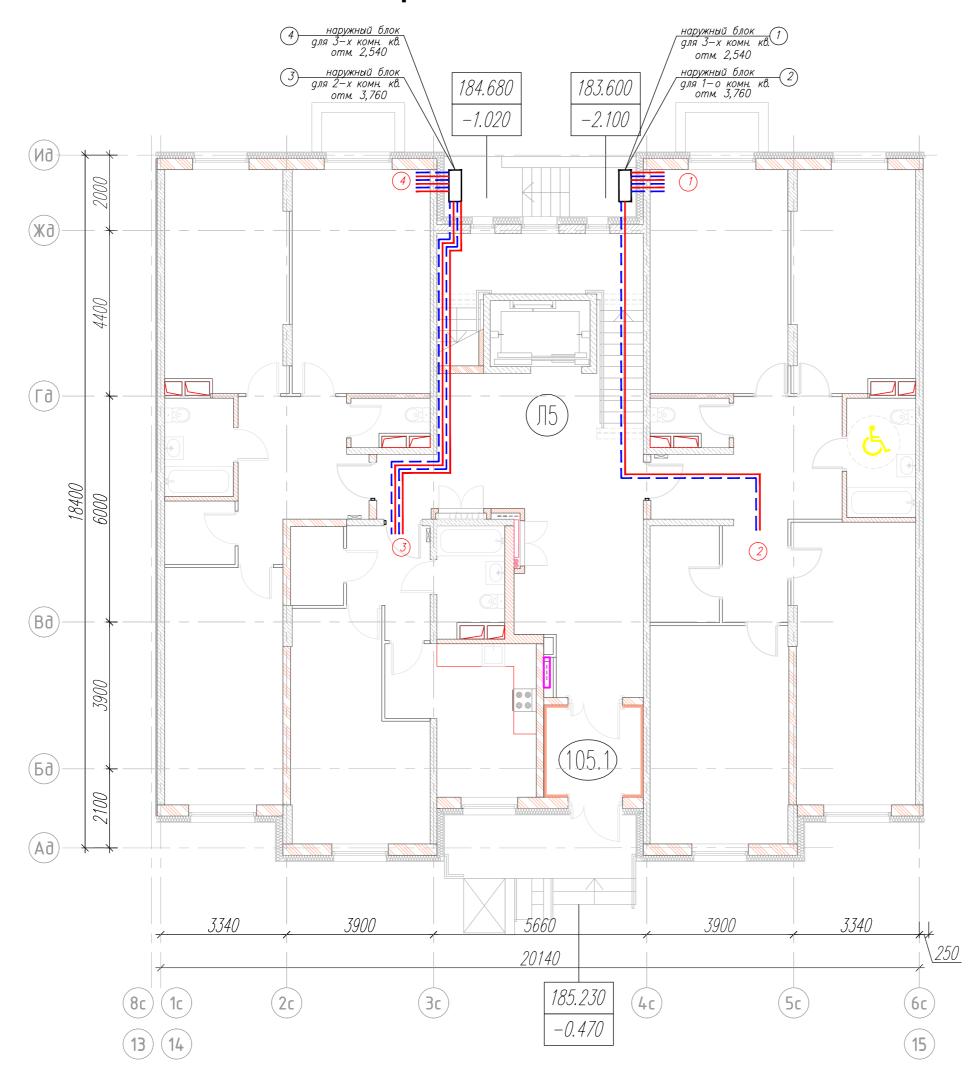

Рекомендованная мощно наружного блока кВт (холодильная)	стьКол—во комнать квартире
7 кВт	4 комнаты
5 кВт	3 комнаты
3.5 кВт	2 комнаты
2,5 кВт	1 комнаты

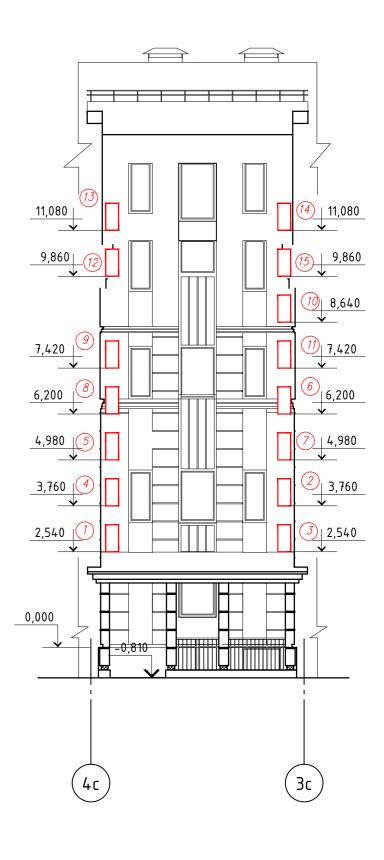



Примечание:

Трубопроводы от наружного блока до входа в квартиру проложены в подшивных потолках и под лестничными маршами.

\_\_\_\_\_\_ ф 6.35 \_\_\_\_\_ подающий трубопровод \_\_\_\_\_ ф 9.52 \_\_\_\_ обратный трубопровод

						161728 OBK				
Изм.	Кол.уч.	Лист	<b>N</b> док.	Подп.	Дата	<del> </del>				
		Малоэтажный жилой дом	Стадия	Лист	Листов					
Разра	аботал	Ивано	ва	Manda.		гилоэшижный жилой бом секций 1–6	Р	18		
Норм	і.контр.	Серге	ева -	1Cunt-		Кондинионированио Б сокния				
Нач.с	отд.	Волко	ва	procola	10	,	Кондиционирование. 5 секция.  План 1 этажа.  «Европейские методы строите			
ГИП		Тунег	оловец	af		гілан Тэтажа. І			строительства»	

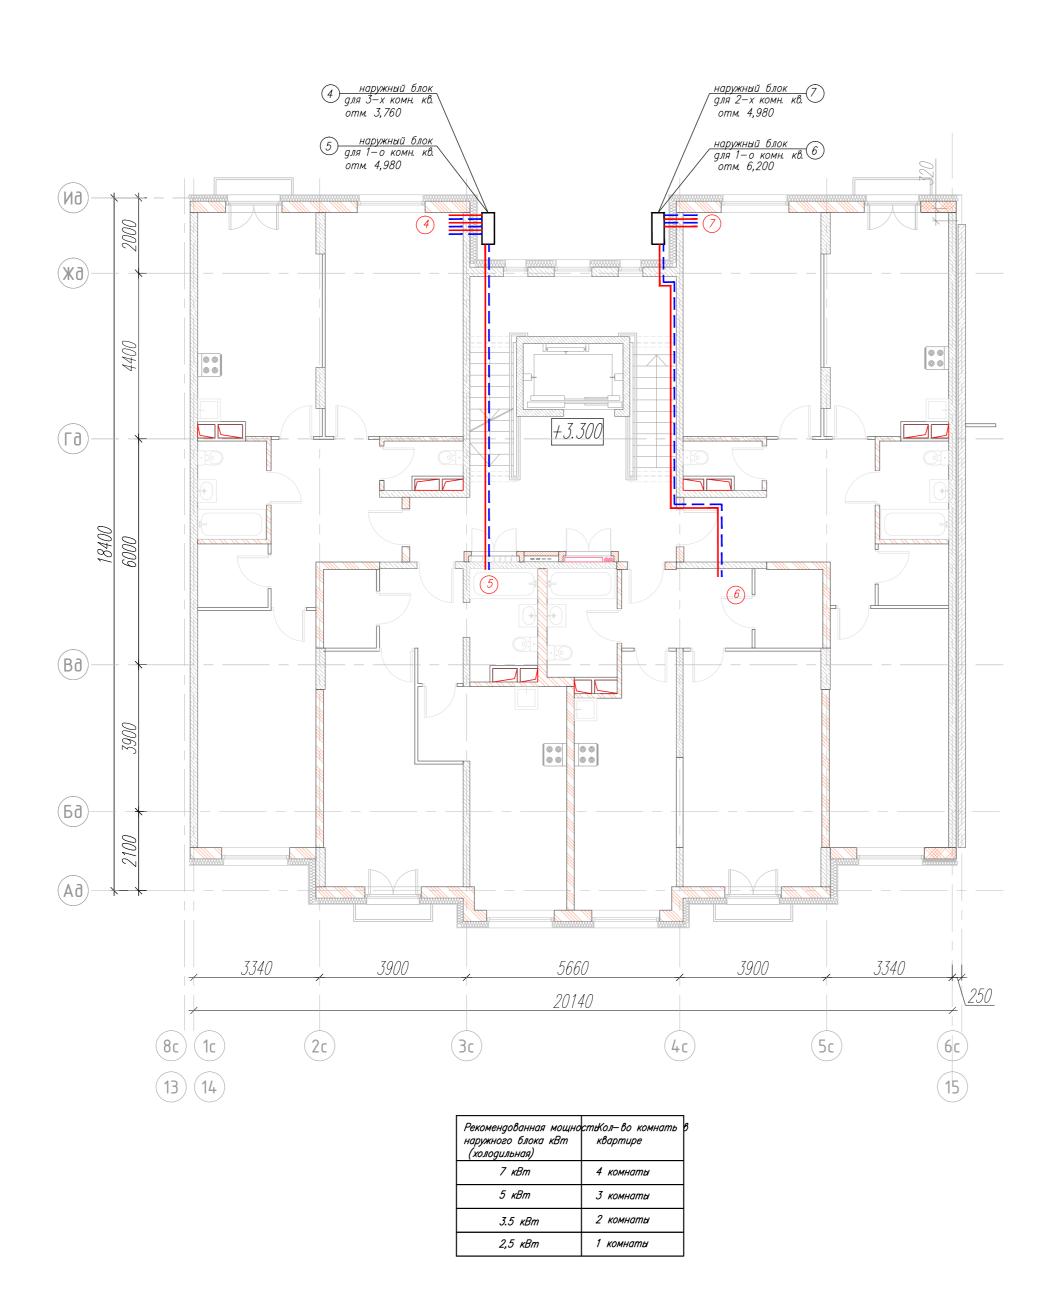

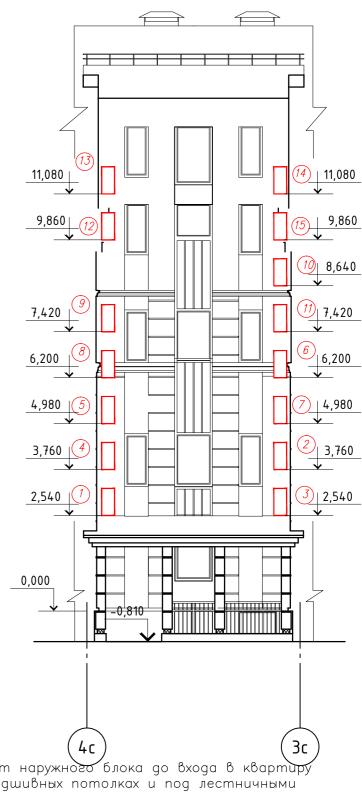

Примечание: Трубопроводы от наружного блока до входа в квартиру проложены в подшивных потолках и под лестничными маршами.

подающий трубопровод φ 9.52 \_\_ \_ \_ обратный трубопровод

Сергеева

Волкова

Тунеголовец


Норм.контр.

Нач.отд.


						1	6470	
						Į (	01720	8 OBK
					Малоэтажный жилой дом с подземны	ым паркі	п могнг	детским
					🗍 дошкольным учреждением по адресу: Московская обл., Одинцовский			
Изм. Кол.у	ч. Лис	т Идок.	Подп.	Дата	муниципальный р-н, ГП Лесной городок, д. Б	ородки, ул	. Паркова:	я, участок
					Малоэтажный жилой дом	Стадия	Лист	Листов
					секций 1-6		40	
Разработал	тал Иванова		Marida		текции 1-0	P	19	

Кондиционирование. 5 секция. План 2 этажа.

ЕМС ООО «Европейские методы строительства»

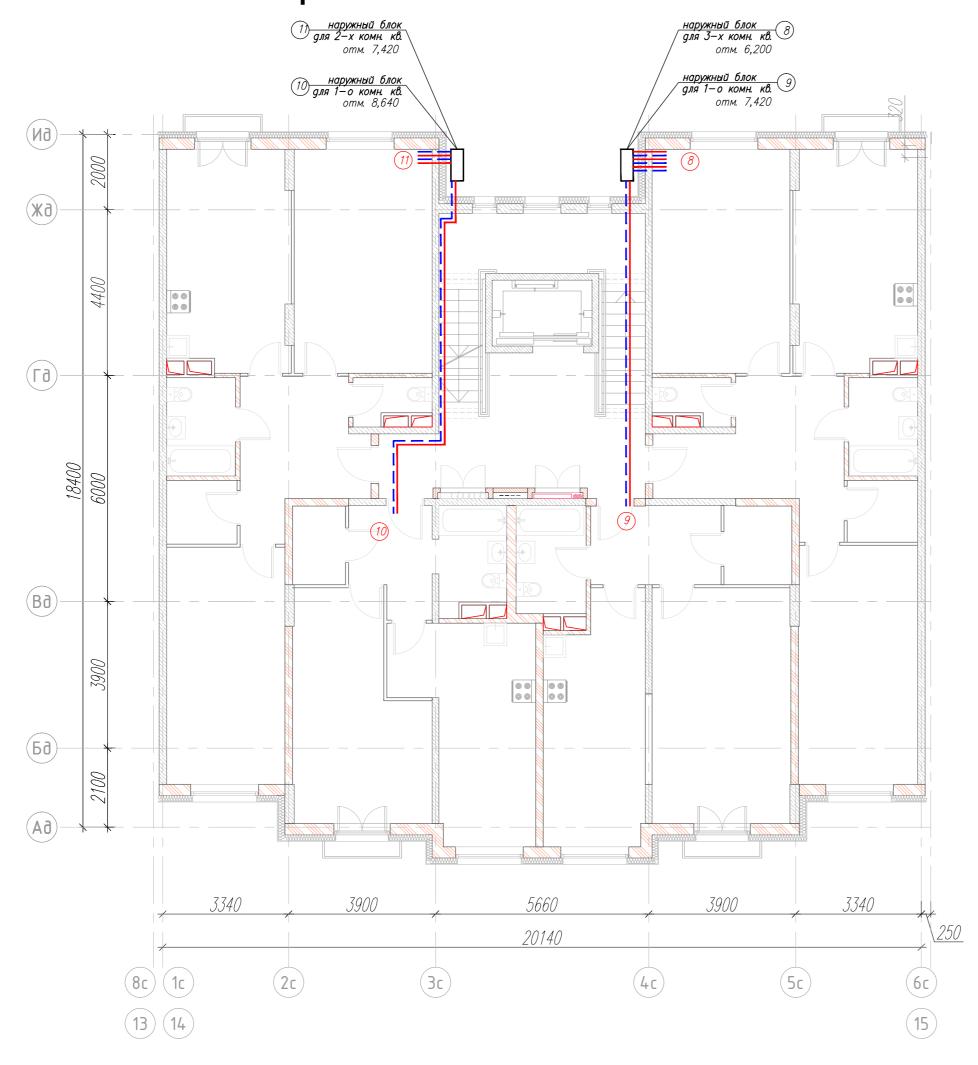


Рекомендованная мощно наружного блока кВт (холодильная)	стьКол— во комнать квартире
7 кВт	4 комнаты
5 кВт	3 комнаты
3.5 кВт	2 комнаты
2,5 кВт	1 комнаты

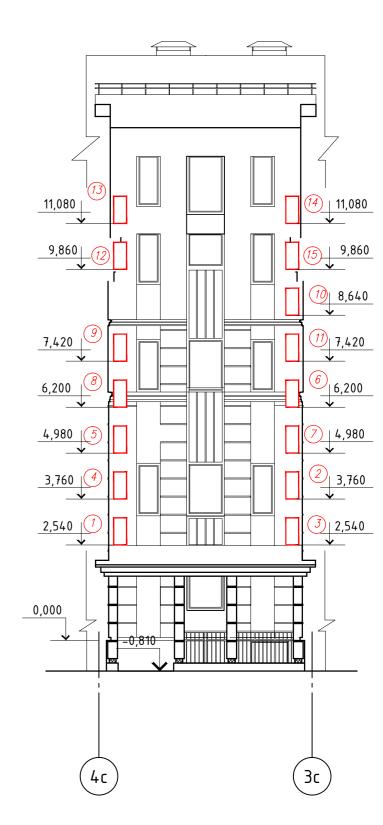


Примечание:

	φ 6.35	подающий трубопрово
	φ 9.52	
-		обратный трубопровод

						161728 OBK				
Изм.	Кол.уч.	Лист	<b>N</b> док.	Подп.	Дата	Малоэтажный жилой дом с подземным паркингом и детским дошкольным учреждением по адресу: Московская обл., Одинцовский муниципальный р-н, ГП Лесной городок, д. Бородки, ул. Парковая, участок г				
						Малоэтажный жилой дом	Стадия	Лист	Листов	
Разра	оботал	Ивано	ва	Marcela -		секций 1–6	Р	20		
Норм	Норм.контр. Нач.отд.	Серге	Сергеева Сит-			Volumenta Donor E continue				
Нач.с		Волко	ва	procola	1,	Кондиционирование. 5 секция.	EMC			
ГИП		Тунег	оловец	Af-		План 3 этажа.	ООС «Европейские метод		строительства	

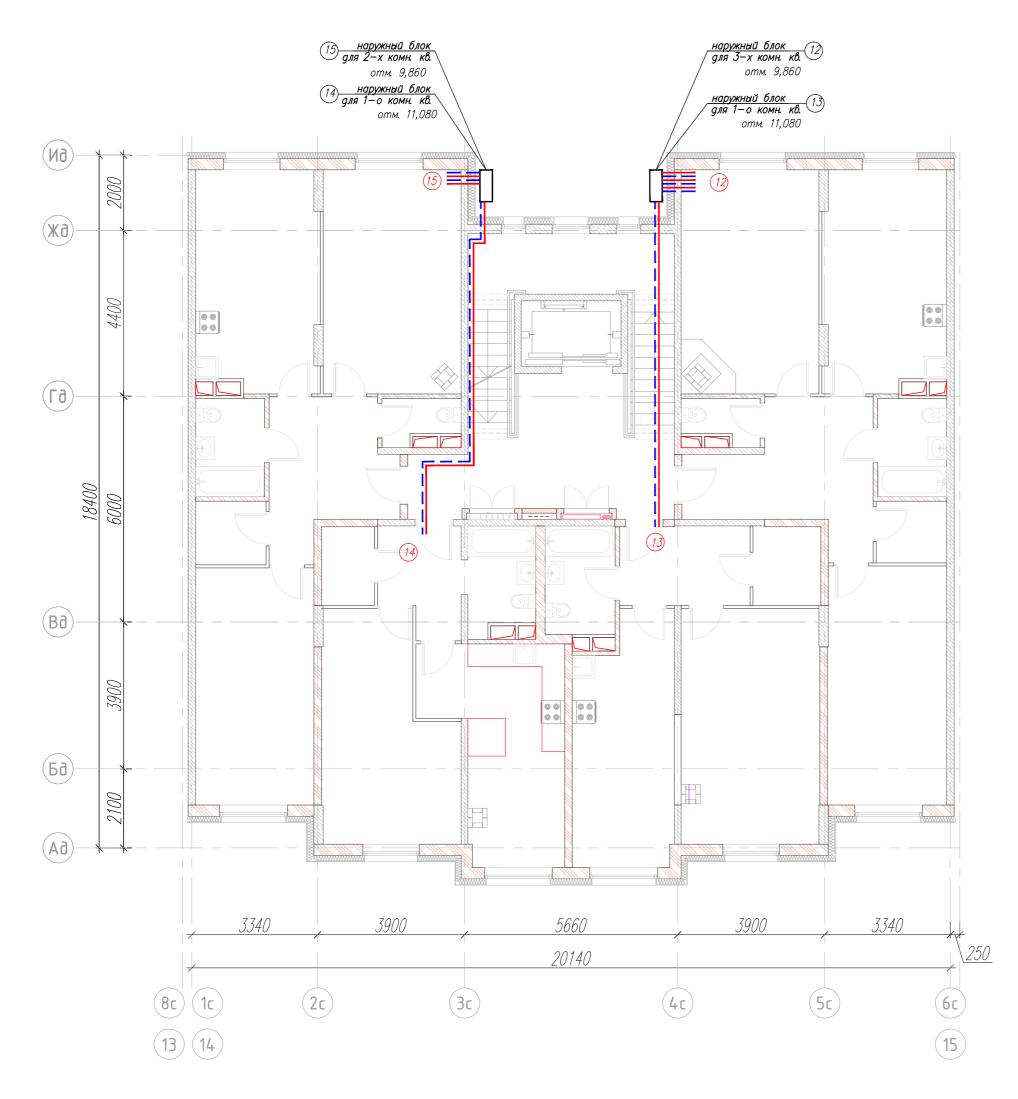

Рекомендованная мощно наружного блока кВт (холодильная)	стьКол—во комнать квартире
7 кВт	4 комнаты
5 кВт	3 комнаты
3.5 кВт	2 комнаты
2,5 кВт	1 комнаты

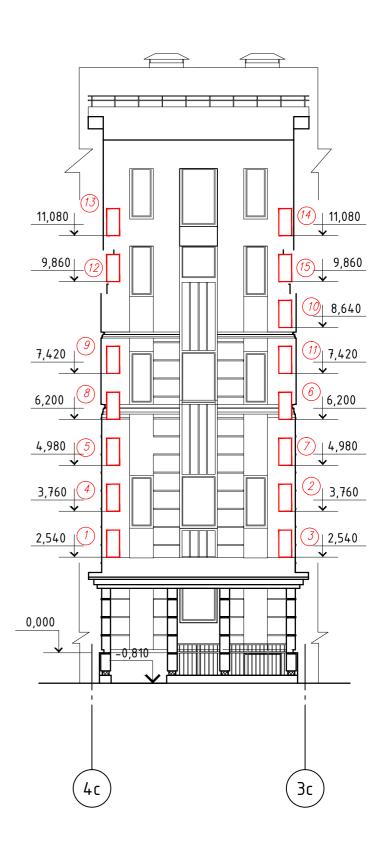

Примечание:


Трубопроводы от наружного блока до входа в квартиру проложены в подшивных потолках и под лестничными маршами.

\_\_\_\_\_\_ ф 6.35 \_\_\_\_\_ подающий трубопровод \_\_\_\_\_ ф 9.52 \_\_\_\_ \_ обратный трубопровод

						161728 OBK				
Изм.	Кол.уч.	Лист	<b>N</b> док.	Подп.	Дата	Малоэтажный жилой дом с подземным паркингом и детским дошкольным учреждением по адресу: Московская обл., Одинцовский муниципальный р-н, ГП Лесной городок, д. Бородки, ул. Парковая, участок 1				
	Малоэтажий жилой д	Малоэтажный жилой дом	Стадия	Лист	Листов					
Разра	ботал	Иванс	ва	Marcha.		секций 1-6	Р	21		
Норм	.контр.	Серге	ева -	1Cunt-		Кондиционирование. 5 секция.				
Нач.с	Нач.отд.	Волко	ва	prmeda	1.	•	ООО «Европейские методы строительств			
ГИП		Тунег	оловец	af!		План мансарды.			строительства>	

#### Секция №6 (1c) (2c) (3c) (4c) (6c) (7c) 8c 9c 26750 10100 6550 3400 1600 —(**X**c) Ec 0.000 Дс 1 наружный блок для 1 комн. кв. отм. 1.355 (106.1)2 <u>наружный блок</u> для 3-х комн. кв. отм. 2,555 Bc 3 <u>наружный блок</u> для 4-х комн. кв. отм. 4,315 5 <u>наружный блок</u> / для 1 комн. кв. отм. 5,535 4 наружный блок для 2-х комн. кв. Бс Рекомендованная мощностьКол-во комнать наружного блока кВт (холодильная) квартире 7 кВт 4 комнаты 5 кВт 3 комнаты 2 комнаты 3.5 кВт 2,5 кВт 1 комнаты


#### Фасад 1-6

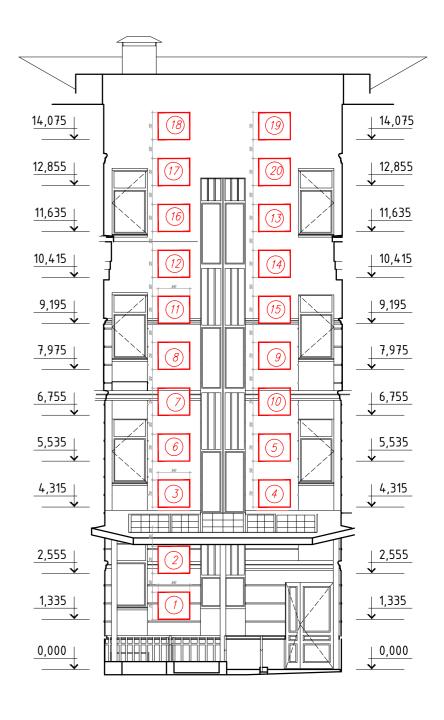


Примечание:


Трубопроводы от наружного блока до входа в квартиру проложены в подшивных потолках и под лестничными маршами.

						161728 OBK				
						Малоэтажный жилой дом с подземным паркингом и детс дошкольным учреждением по адресу: Московская обл., Одинцов				
Изм	.Кол.уч.	Лист	Идок.	Подп.	Дата	а муниципальный р-н, ГП Лесной городок, д. Бородки, ул. Парковая, учас				
						Малоэтажный жилой дом	Стадия	Лист	Листов	
						секций 1-6		00		
Разра	аботал	Ивано	Иванова Иванова			текции 1-0	P	22		
Норм	и.контр.	Сергеева		1Curt-						
Нач.	Нач.отд.		ва	procola	7	Вентиляция. 6 секция.				
ГИП		Тунеголовец		инеголовец /		План 1 этажа.	000 «Европейские метолы строительства»			

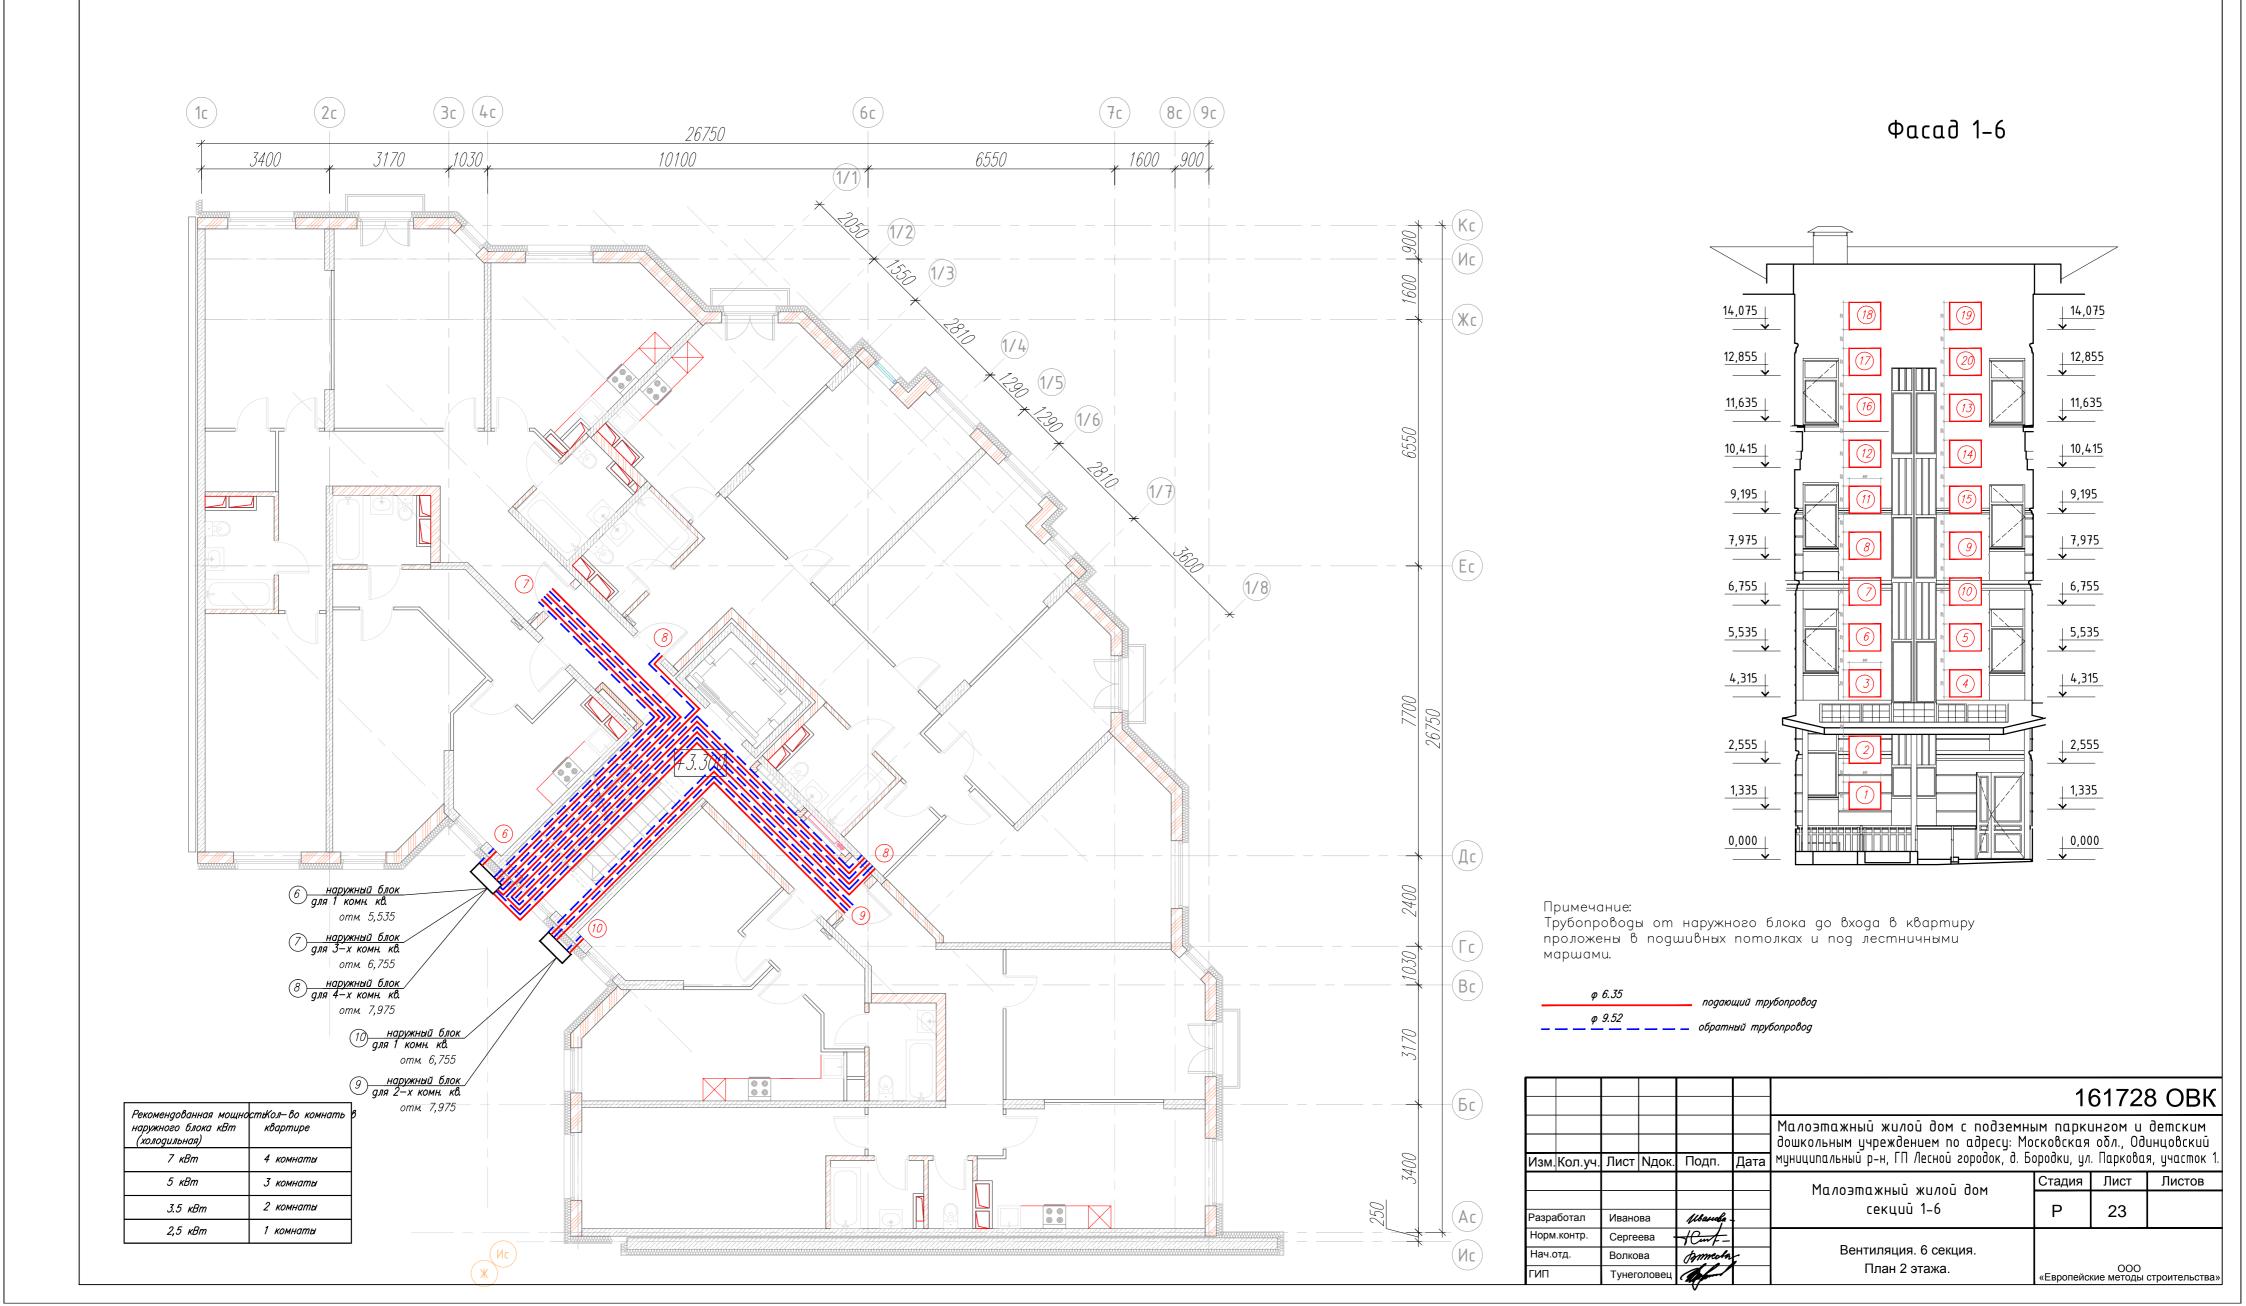


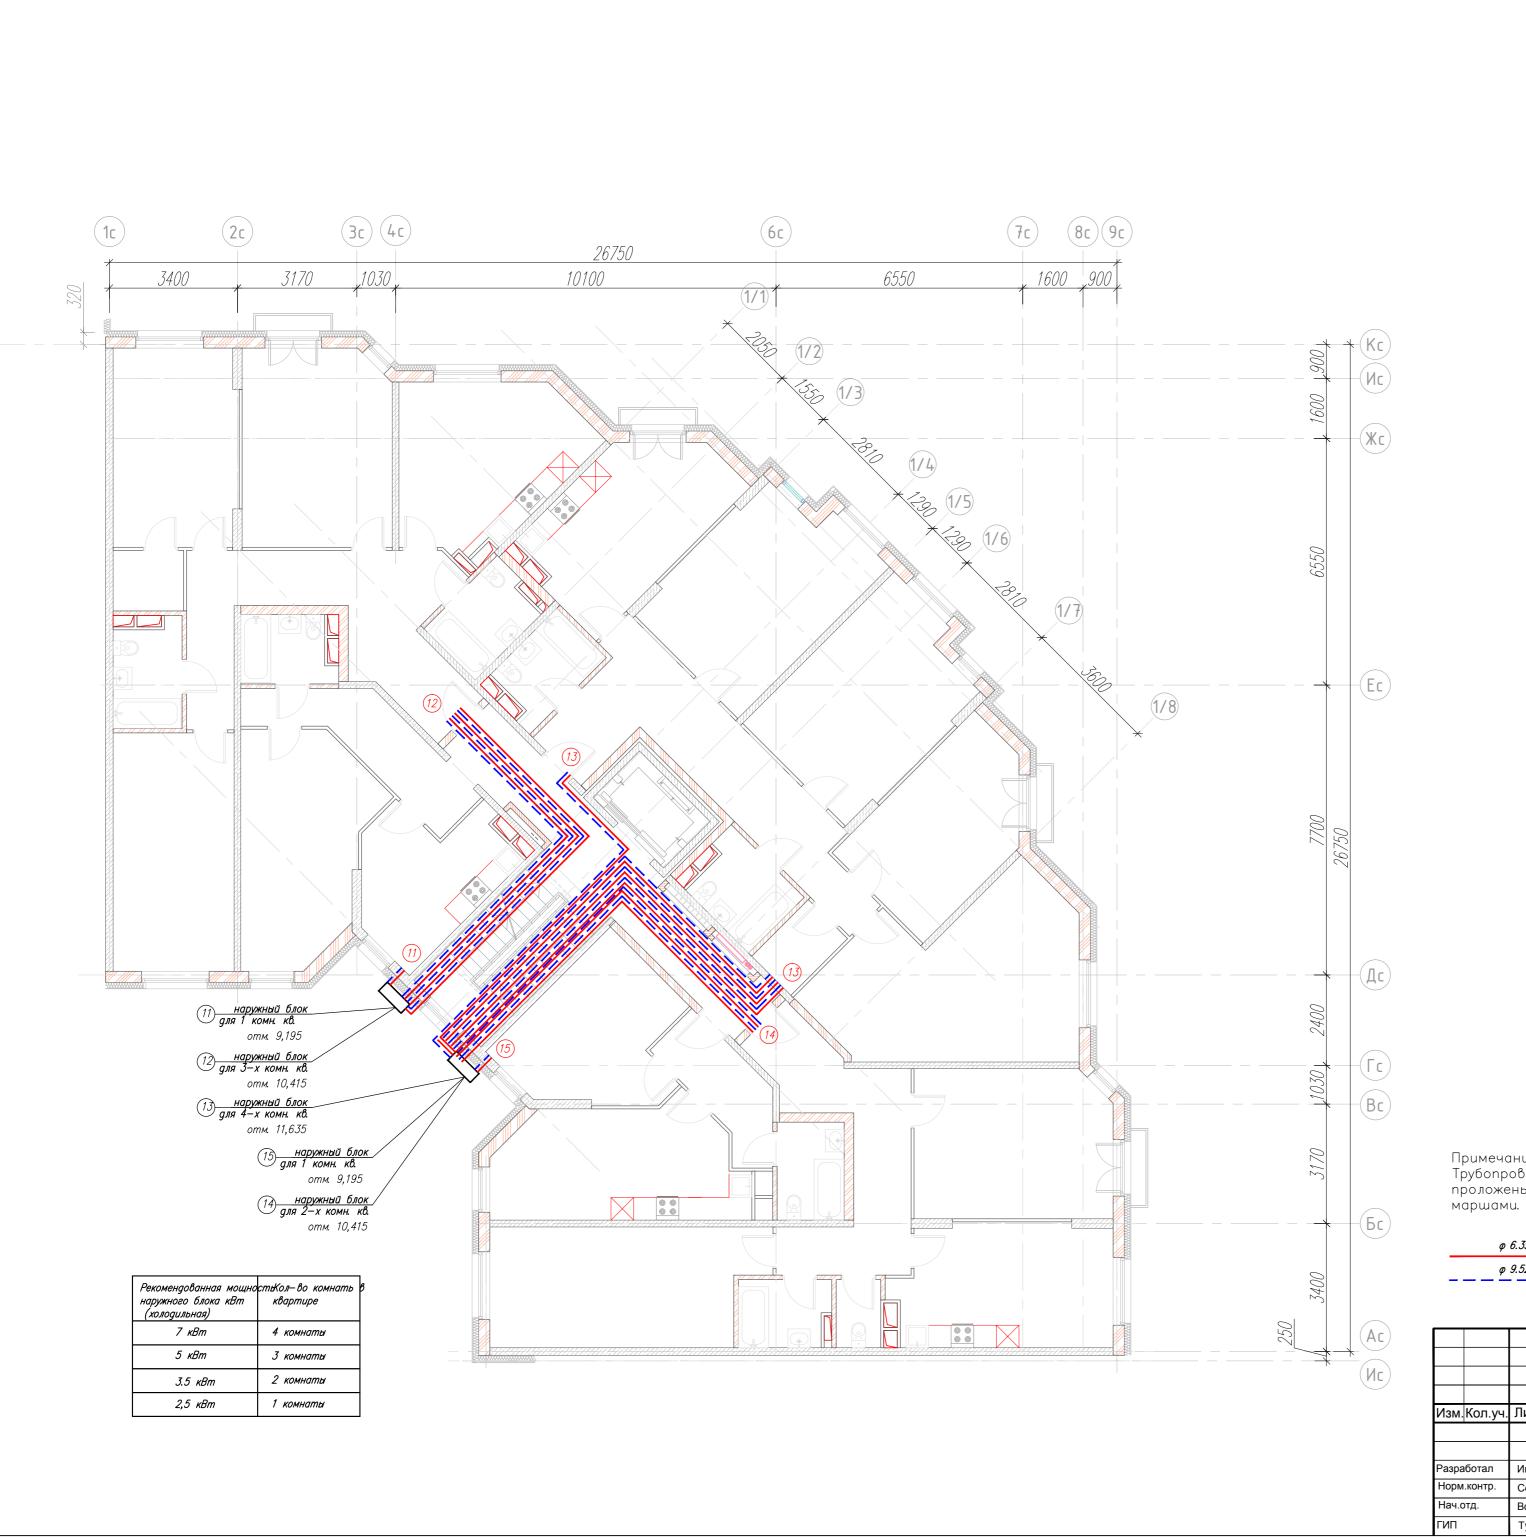


Фасад 1-6

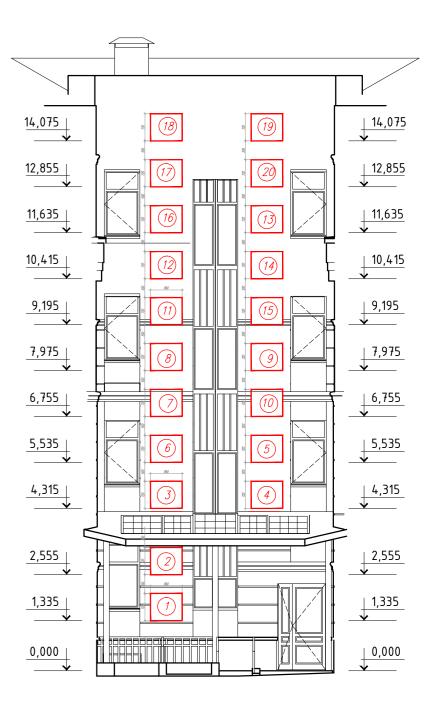


Примечание:

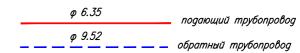

						161728 OB			8 ОВК
						Малоэтажный жилой дом с подземным паркингом и детск дошкольным учреждением по адресу: Московская обл., Одинцовс		инцовский	
Изм	.Кол.уч.	Лист	Идок.	Подп.	Дата	муниципальный р-н, ГП Лесной городок, д. Бородки, ул. Парковая, участок			
						Малоэтажный жилой дом	Стадия	Лист	Листов
						секций 1-6	Р	24	
Разр	аботал	Иванова Иванова		<b>.</b>	cekdaa 1-0		24		
Норг	и.контр.	Сергеева 🕂		1Cmf-		Вентиляция. 6 секция.			
Нач.отд. ГИП		Волко	ва	procola	7	·			
		Тунег	неголовец (			План 3 этажа.	ООО «Европейские метолы строительства»		

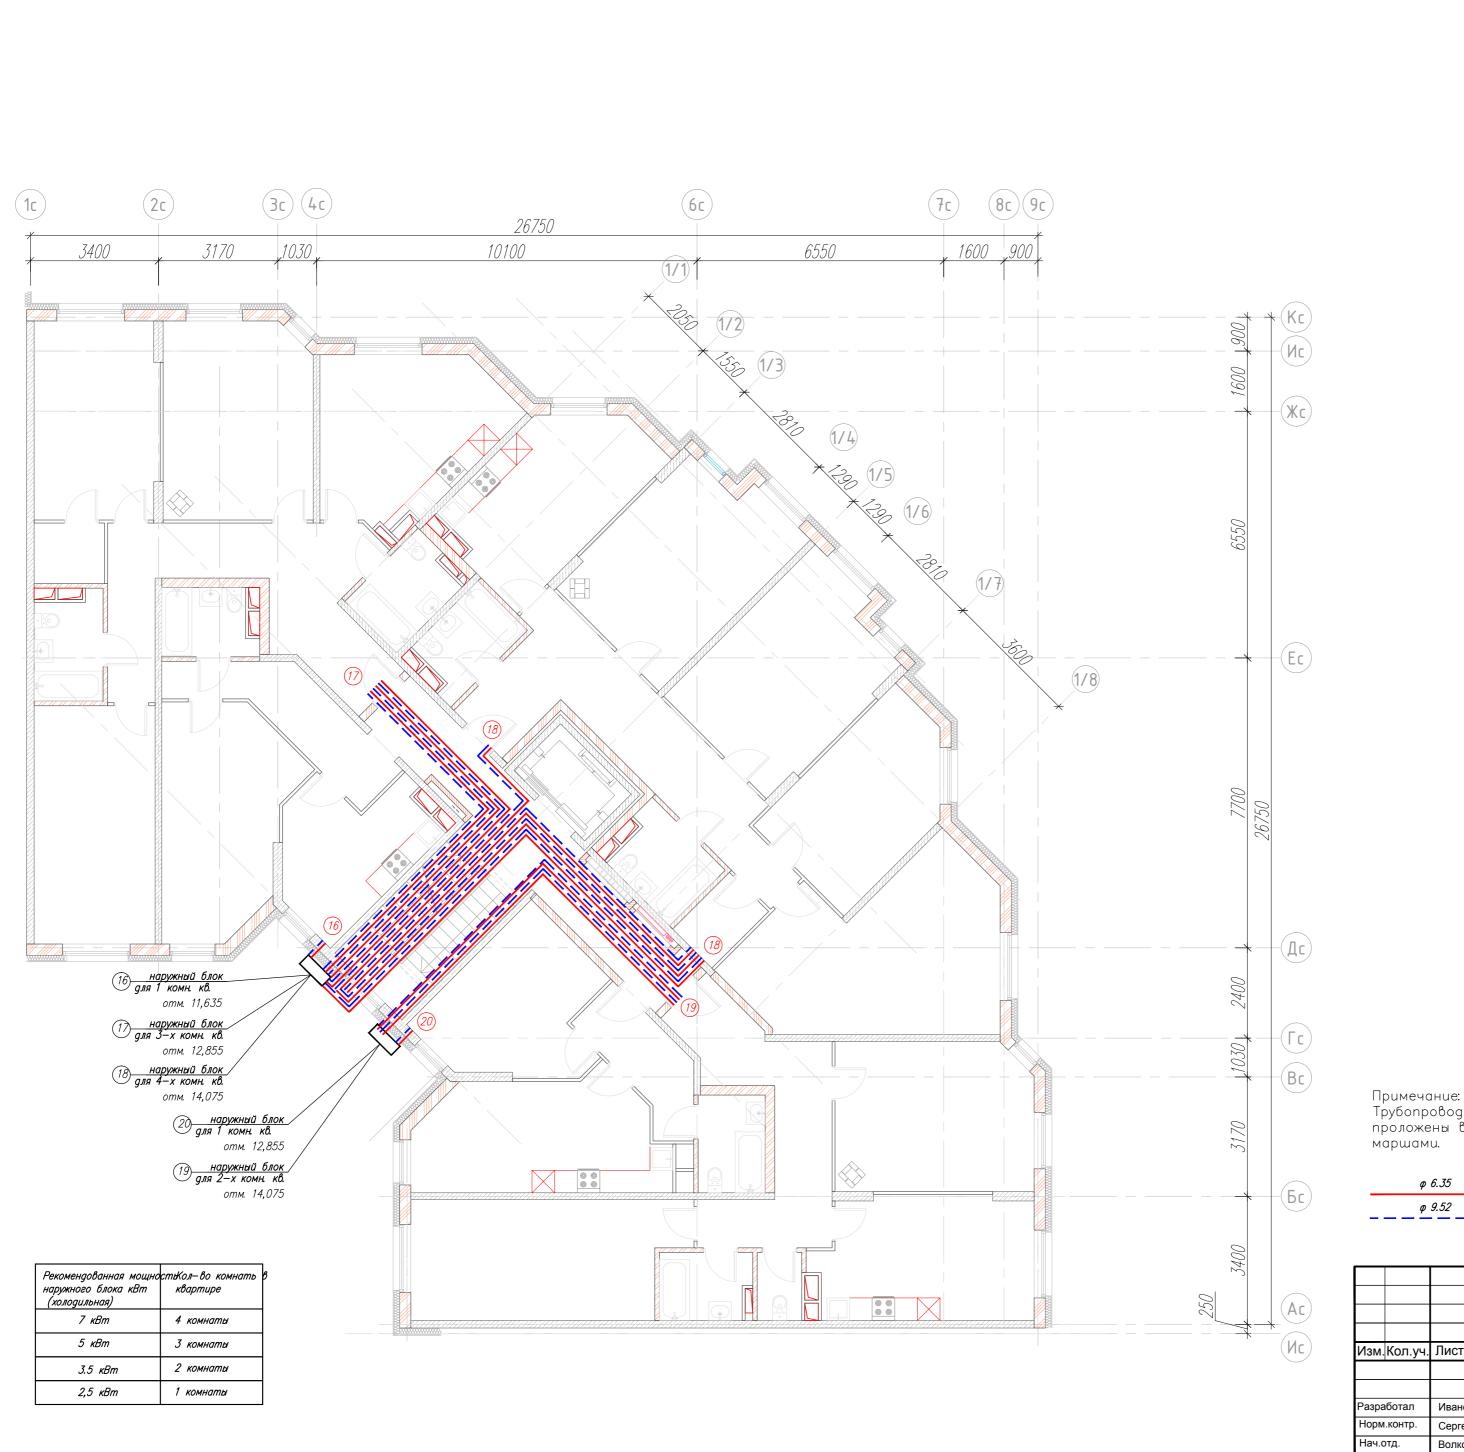

Фасад 1-6

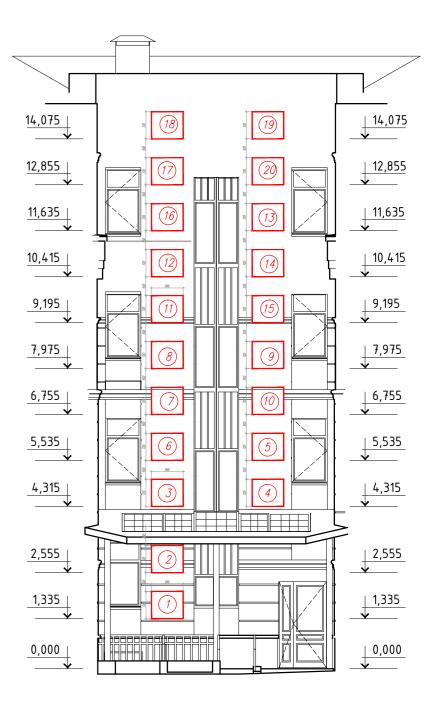



						161728 OBK					
Изм	.Кол.уч.	Лист	<b>N</b> док.	Подп.	Дата	Малоэтажный жилой дом с подземным паркингом и детски дошкольным учреждением по адресу: Московская обл., Одинцовск муниципальный р-н, ГП Лесной городок, д. Бородки, ул. Парковая, участ					
						Малоэтажный жилой дом	Стадия	Лист	Листов		
Разра	аботал	Иванова 🚜		Marcela.		секций 1-6	P 25				
Норм	и.контр.	Сергеева Син-			D. O.						
Нач.отд.		Волкова Јуткова		10	Вентиляция. 6 секция.						
ГИП		Тунег	оловец			План мансарды.	ООО «Европейские методы строитель		строительства»		

Формат 2-11-14-UB-UC

Взам. инв.№	
одпись и дата	

7		
_		

ThermaSmart Pro

ThermaSmart Pro

ThermaSmart Pro

6 секция.

"TERMAFLEX"

"TERMAFLEX"

"TERMAFLEX"

M

M

M

M

167

278

278

278

278

Лист

2

161728 OBK CO.3

5.

6.

7.

кондиционирования толщ.6.0 мм с запасом 30%

Теплоизоляционный материал для труб системы

кондиционирования толщ.6.0 мм с запасом 30%

Трубопровод Ø6.35 мм (газ/жидкость) с запасом 30%

Трубопровод Ø9.52 мм (газ/жидкость) с запасом 30%

Теплоизоляционный материал для труб системы

кондиционирования толщ.6.0 мм с запасом 30%

Теплоизоляционный материал для труб системы кондиционирования толщ.6.0 мм с запасом 30%

для трубопровода ø6.35 мм

для трубопровода Ø6.35 мм

для трубопровода Ø6.35 мм

для трубопровода Ø6.35 мм